



2号揚水機場 計画平面図

S=1:50
1.81

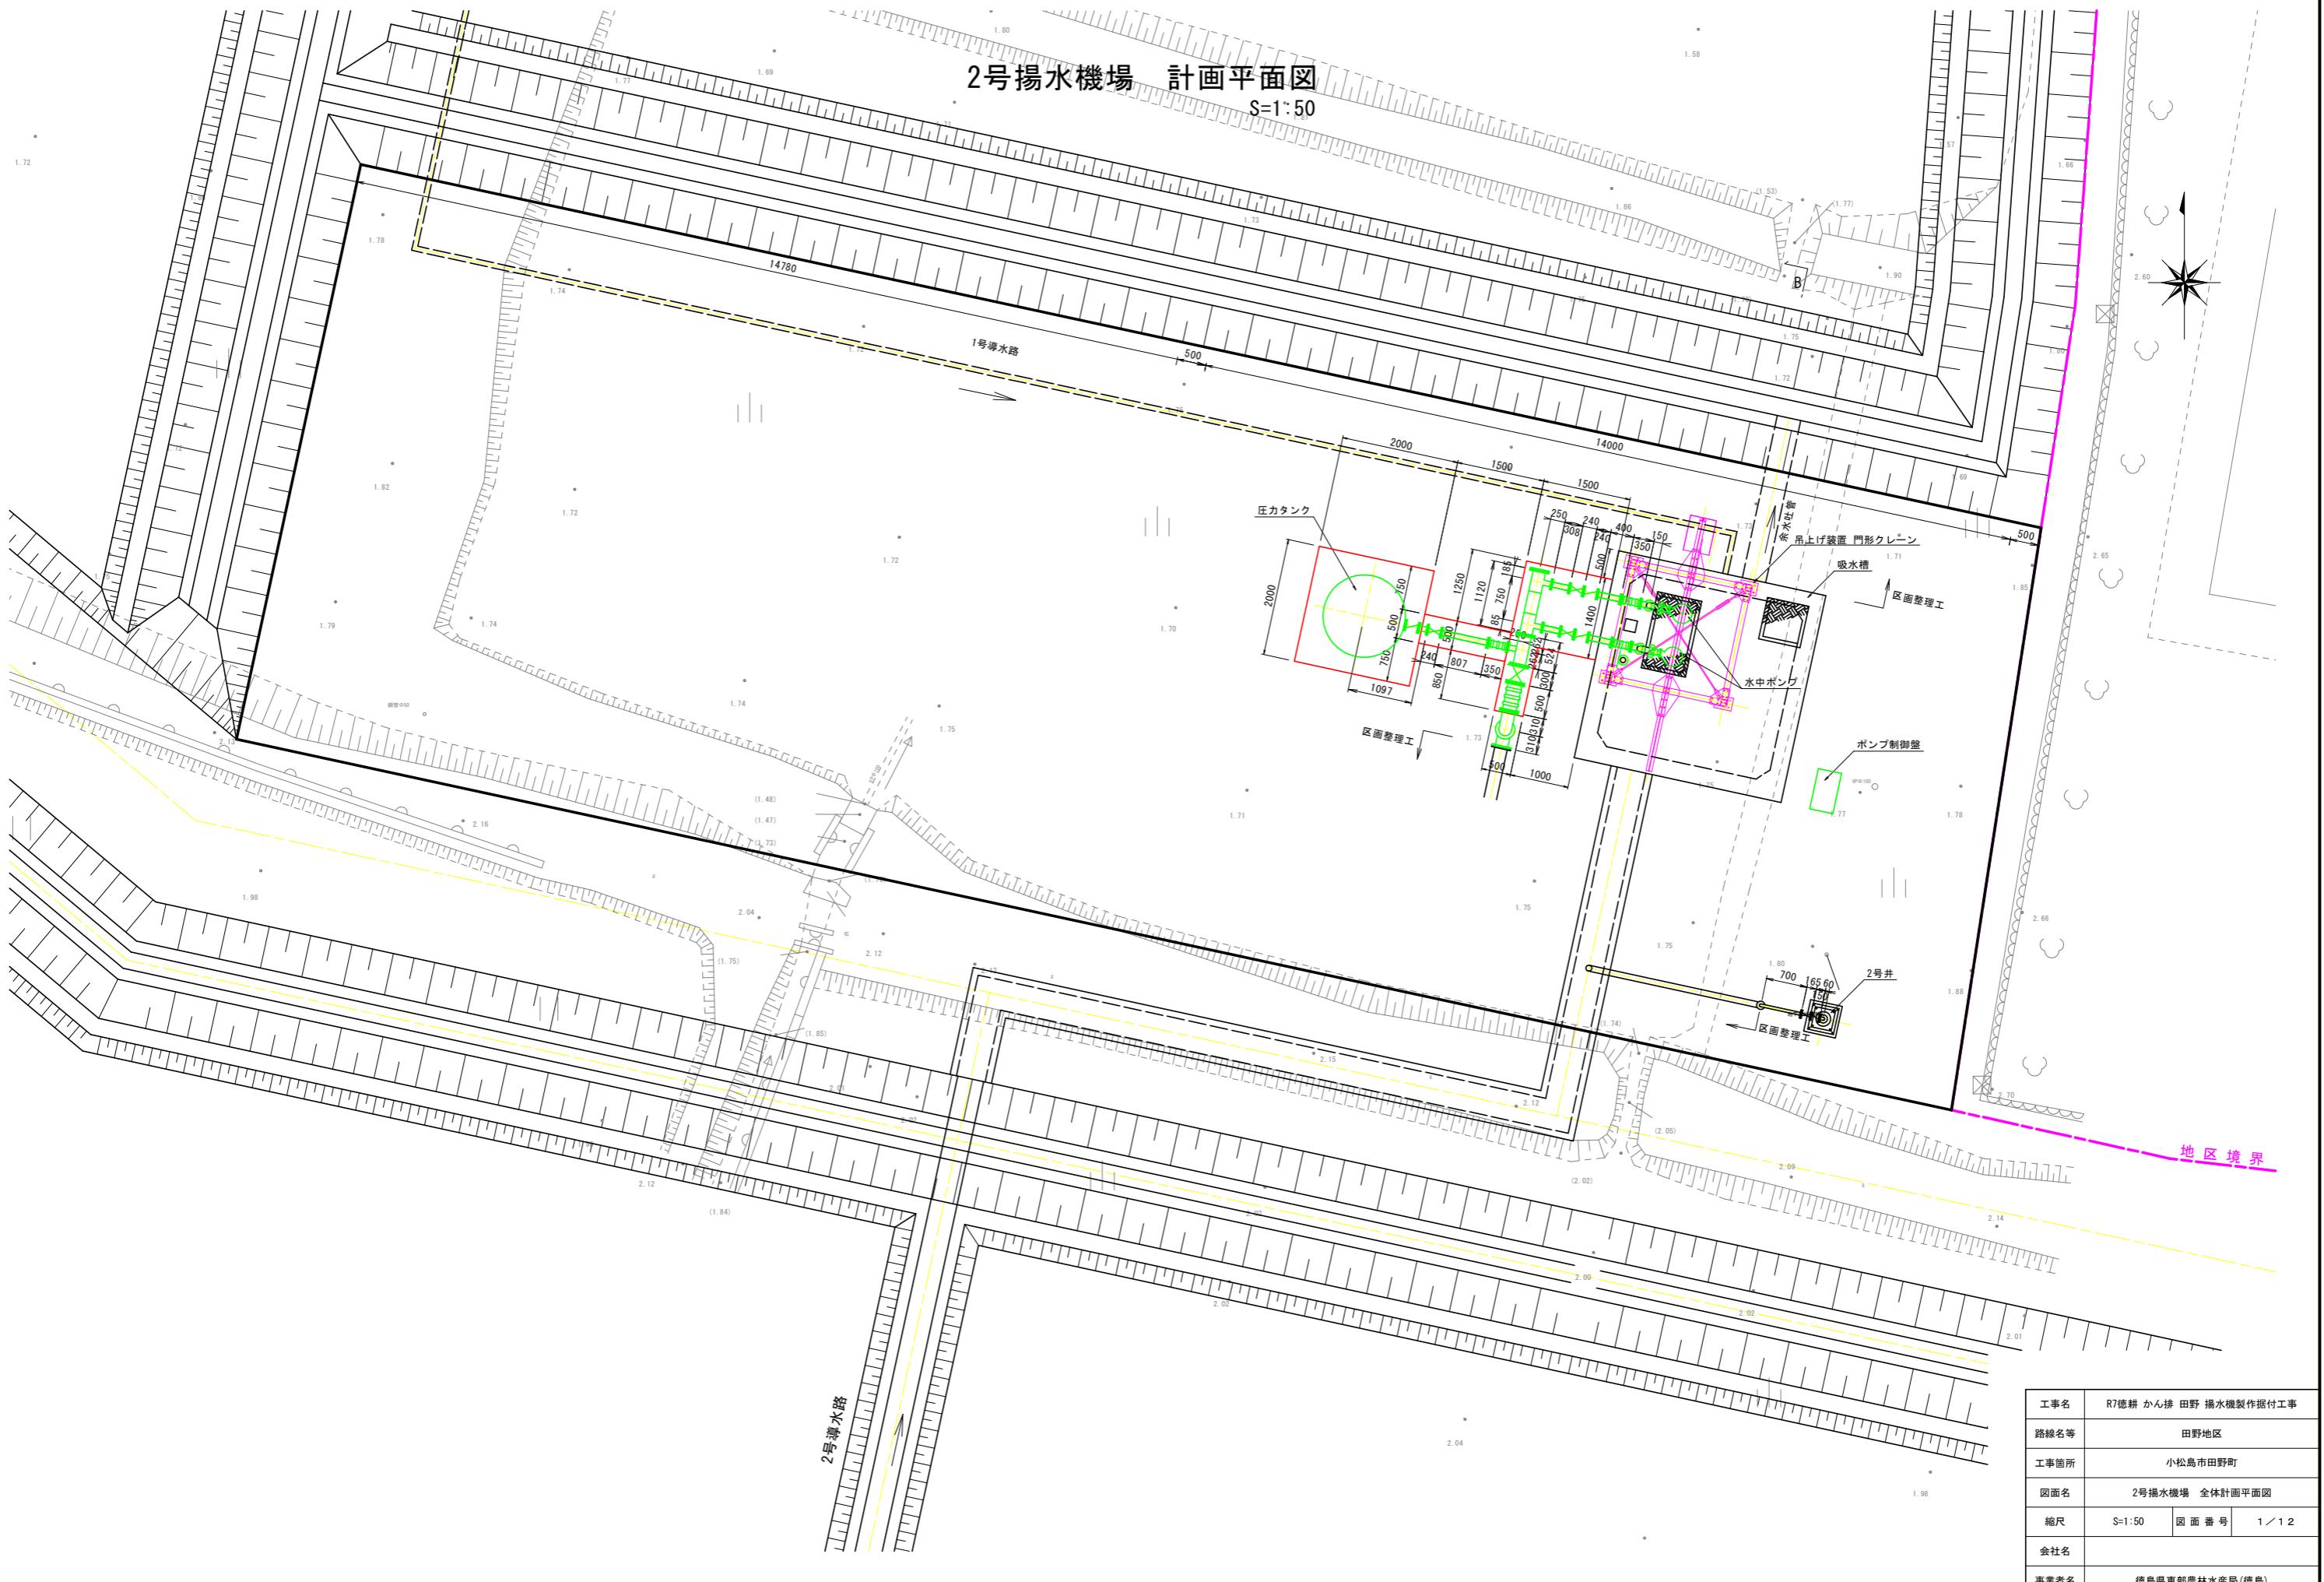

2号揚水機場 拡大計画平面図

S=1:20

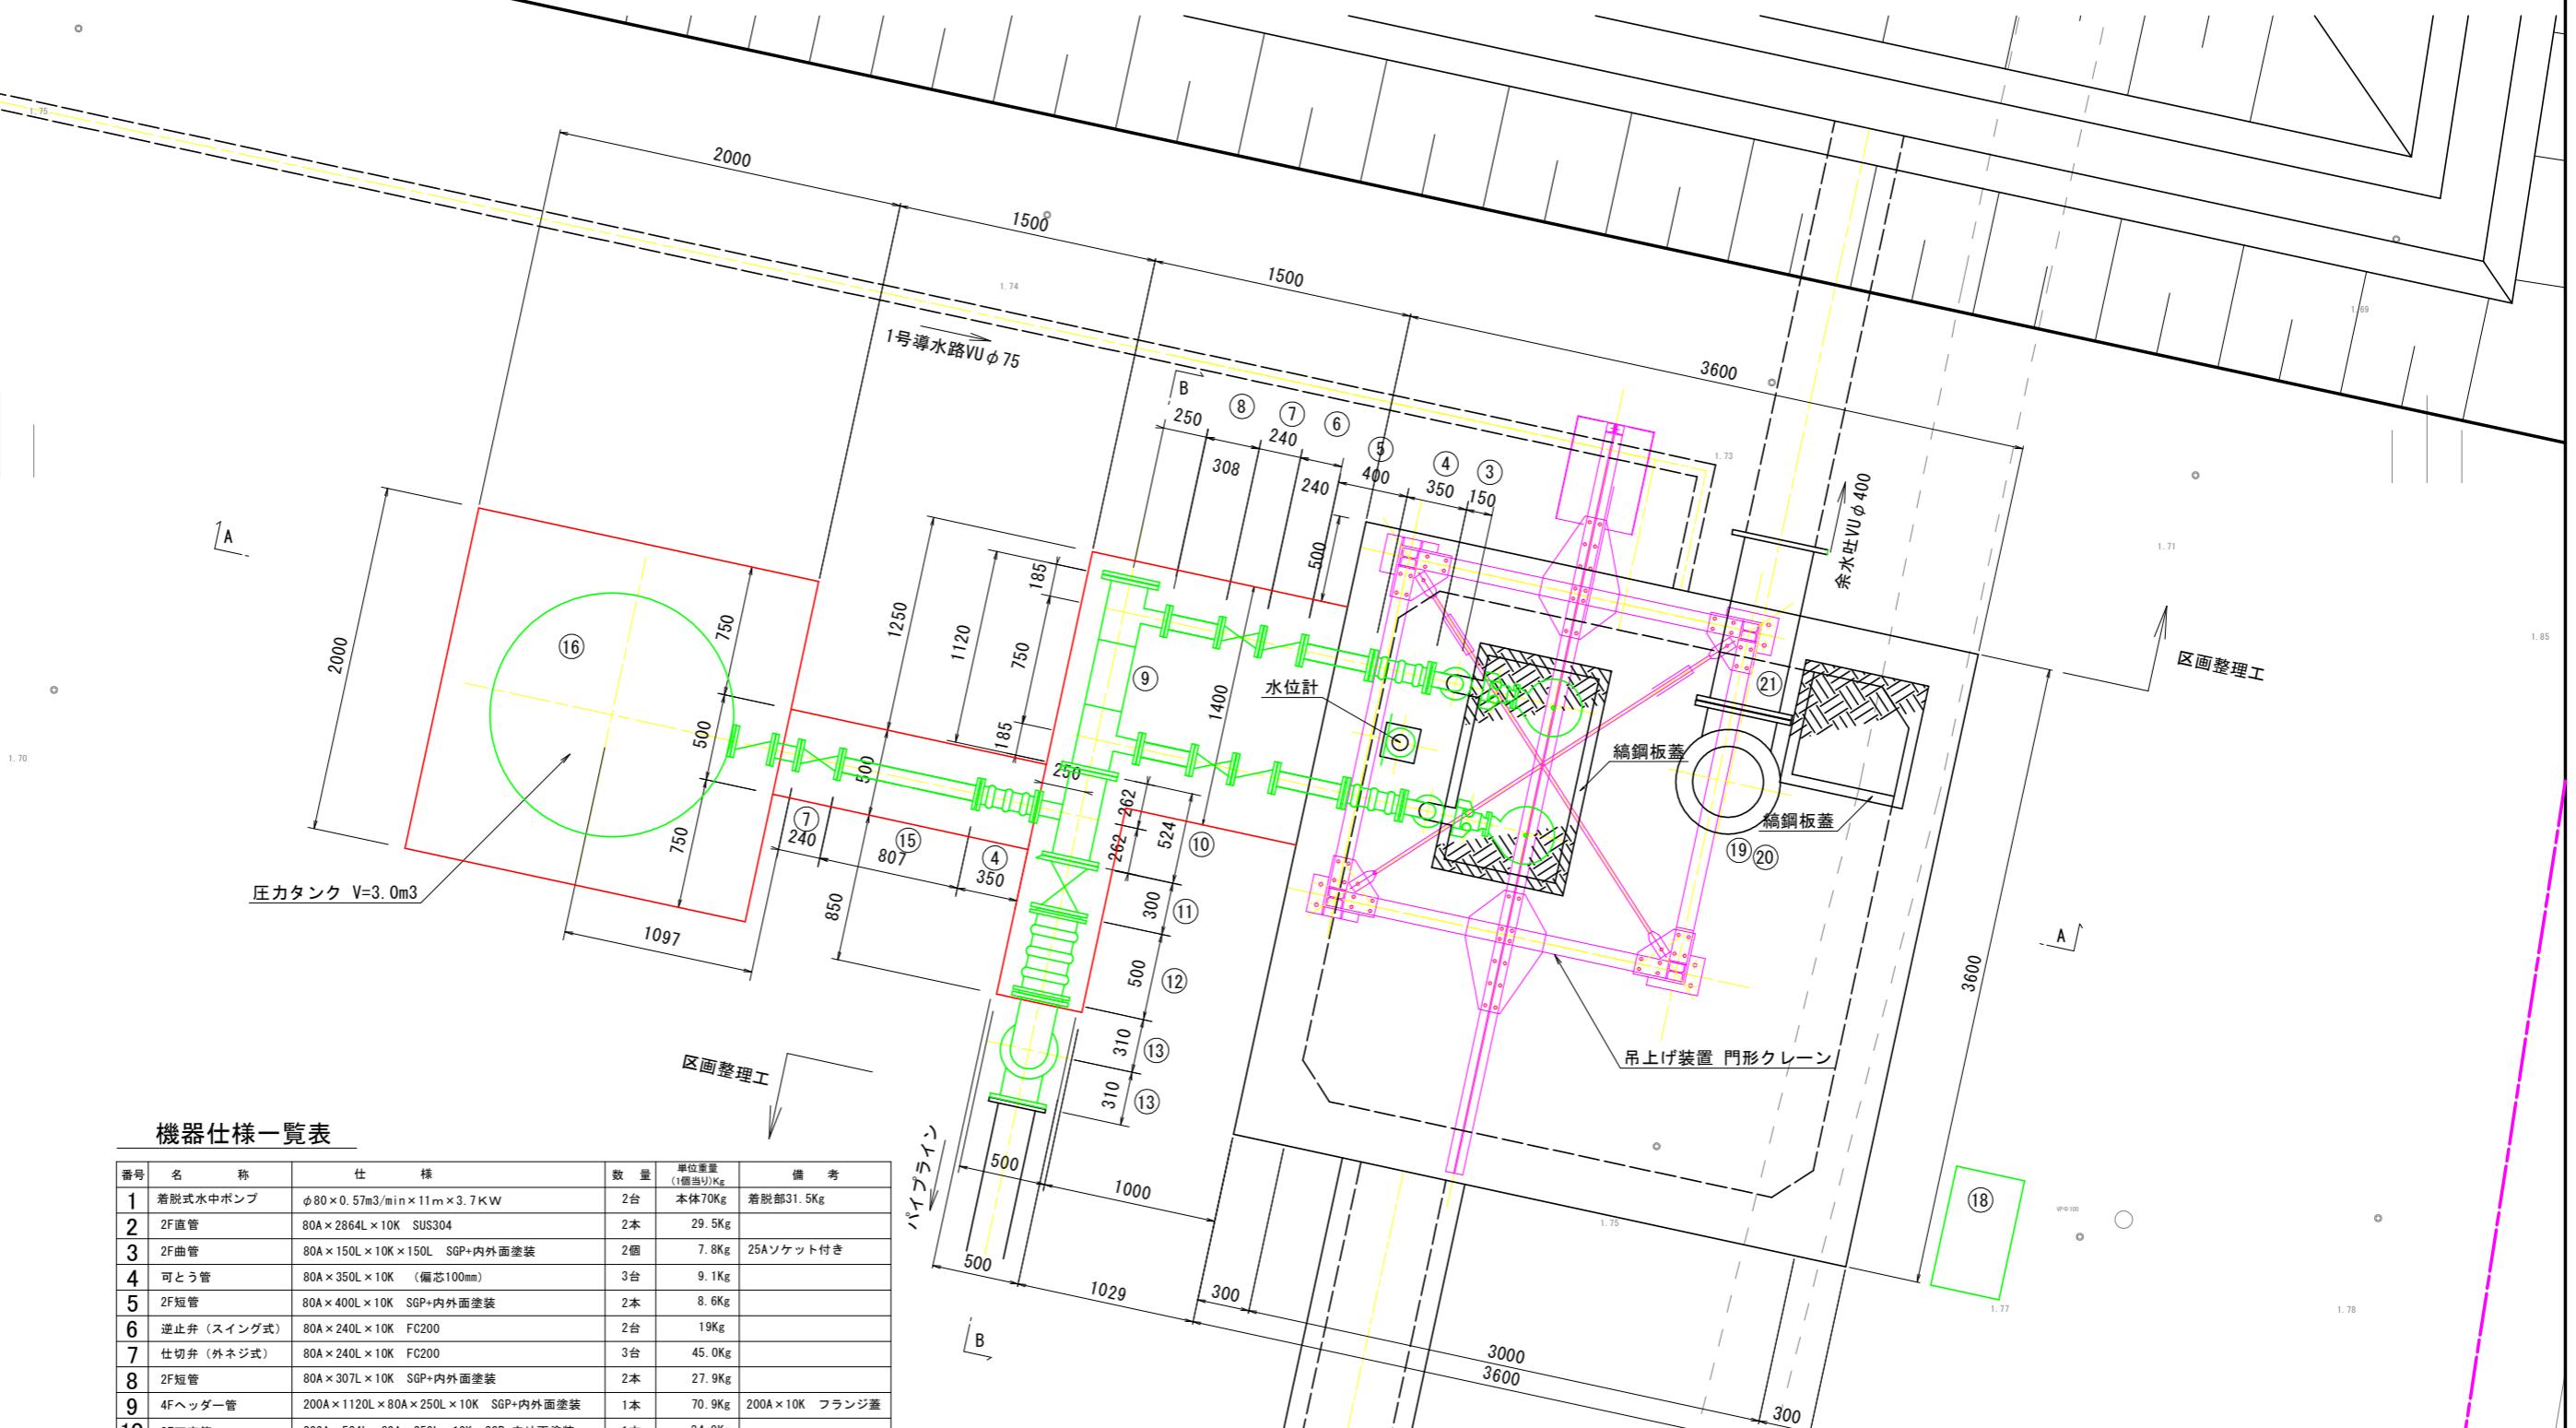

機器仕様一覧表


番号	名 称	仕 样	数 量	単位重量 (1個当り)Kg	備 考
1	着脱式水中ポンプ	φ80×0.57m ³ /min×11m×3.7kW	2台	本体70kg 着脱部31.5kg	
2	2F直管	80A×2864L×10K SUS304	2本	29.5kg	
3	2F曲管	80A×150L×10K×150L SGP+内外面塗装	2個	7.8kg 25Aソケット付き	
4	可とう管	80A×350L×10K (偏芯100mm)	3台	9.1kg	
5	2F短管	80A×400L×10K SGP+内外面塗装	2本	8.6kg	
6	逆止弁 (スイング式)	80A×240L×10K FC200	2台	19kg	
7	仕切弁 (外ネジ式)	80A×240L×10K FC200	3台	45.0kg	
8	2F短管	80A×307L×10K SGP+内外面塗装	2本	27.9kg	
9	4Fヘッダー管	200A×1120L×80A×250L×10K SGP+内外面塗装	1本	70.9kg 200A×10K フランジ蓋	
10	3F丁字管	200A×524L×80A×250L×10K SGP+内外面塗装	1本	34.9kg	
11	仕切弁 (外ネジ式)	200A×300L×10K FC200	1台	110kg	
12	可とう管	200A×500L×10K (偏芯100mm)	1台	26kg	
13	2F曲管	200A×475L×10K×475L SGP+内外面塗装	2個	32.2kg	
14	2F短管	200A×1262L×10K SGP+内外面塗装	1本	25.6kg	
15	2F短管	200A×807L×10K SGP+内外面塗装	1本	12kg	
16	圧力タンク	TSA-V 縦型 3.0m³	1基	1000kg	
17	門形鋼製吊上架台	0.5t チェーンブロック (トロリー付き)	1式	807.7kg 溶融亜鉛メッキHDZT77	
18	ポンプ操作盤	W800×D500×H1950 屋外自立型	1面	350kg	
19	ラッパ管	400A×210L×10K SUS304	1個	32kg	
20	2F曲管	400A×420L×460L×10K SUS304	1個	125kg	
21	2F短管	400A×1000L×10K SUS304	1本	86.7kg	
22	ポンプガイドパイプ	50A×2635L SUS304 sch20	4本	14kg	

工事名	R7徳耕 かん排 田野 揚水機製作据付工事
路線名等	田野地区
工事箇所	小松島市田野町
図面名	2号揚水機場 拡大計画断面図
縮尺	S=1:50
会社名	2 / 12
事業者名	徳島県東部農林水産局(徳島)

2号揚水機場 計画断面図(1)

S=1:20

A - A 断面図

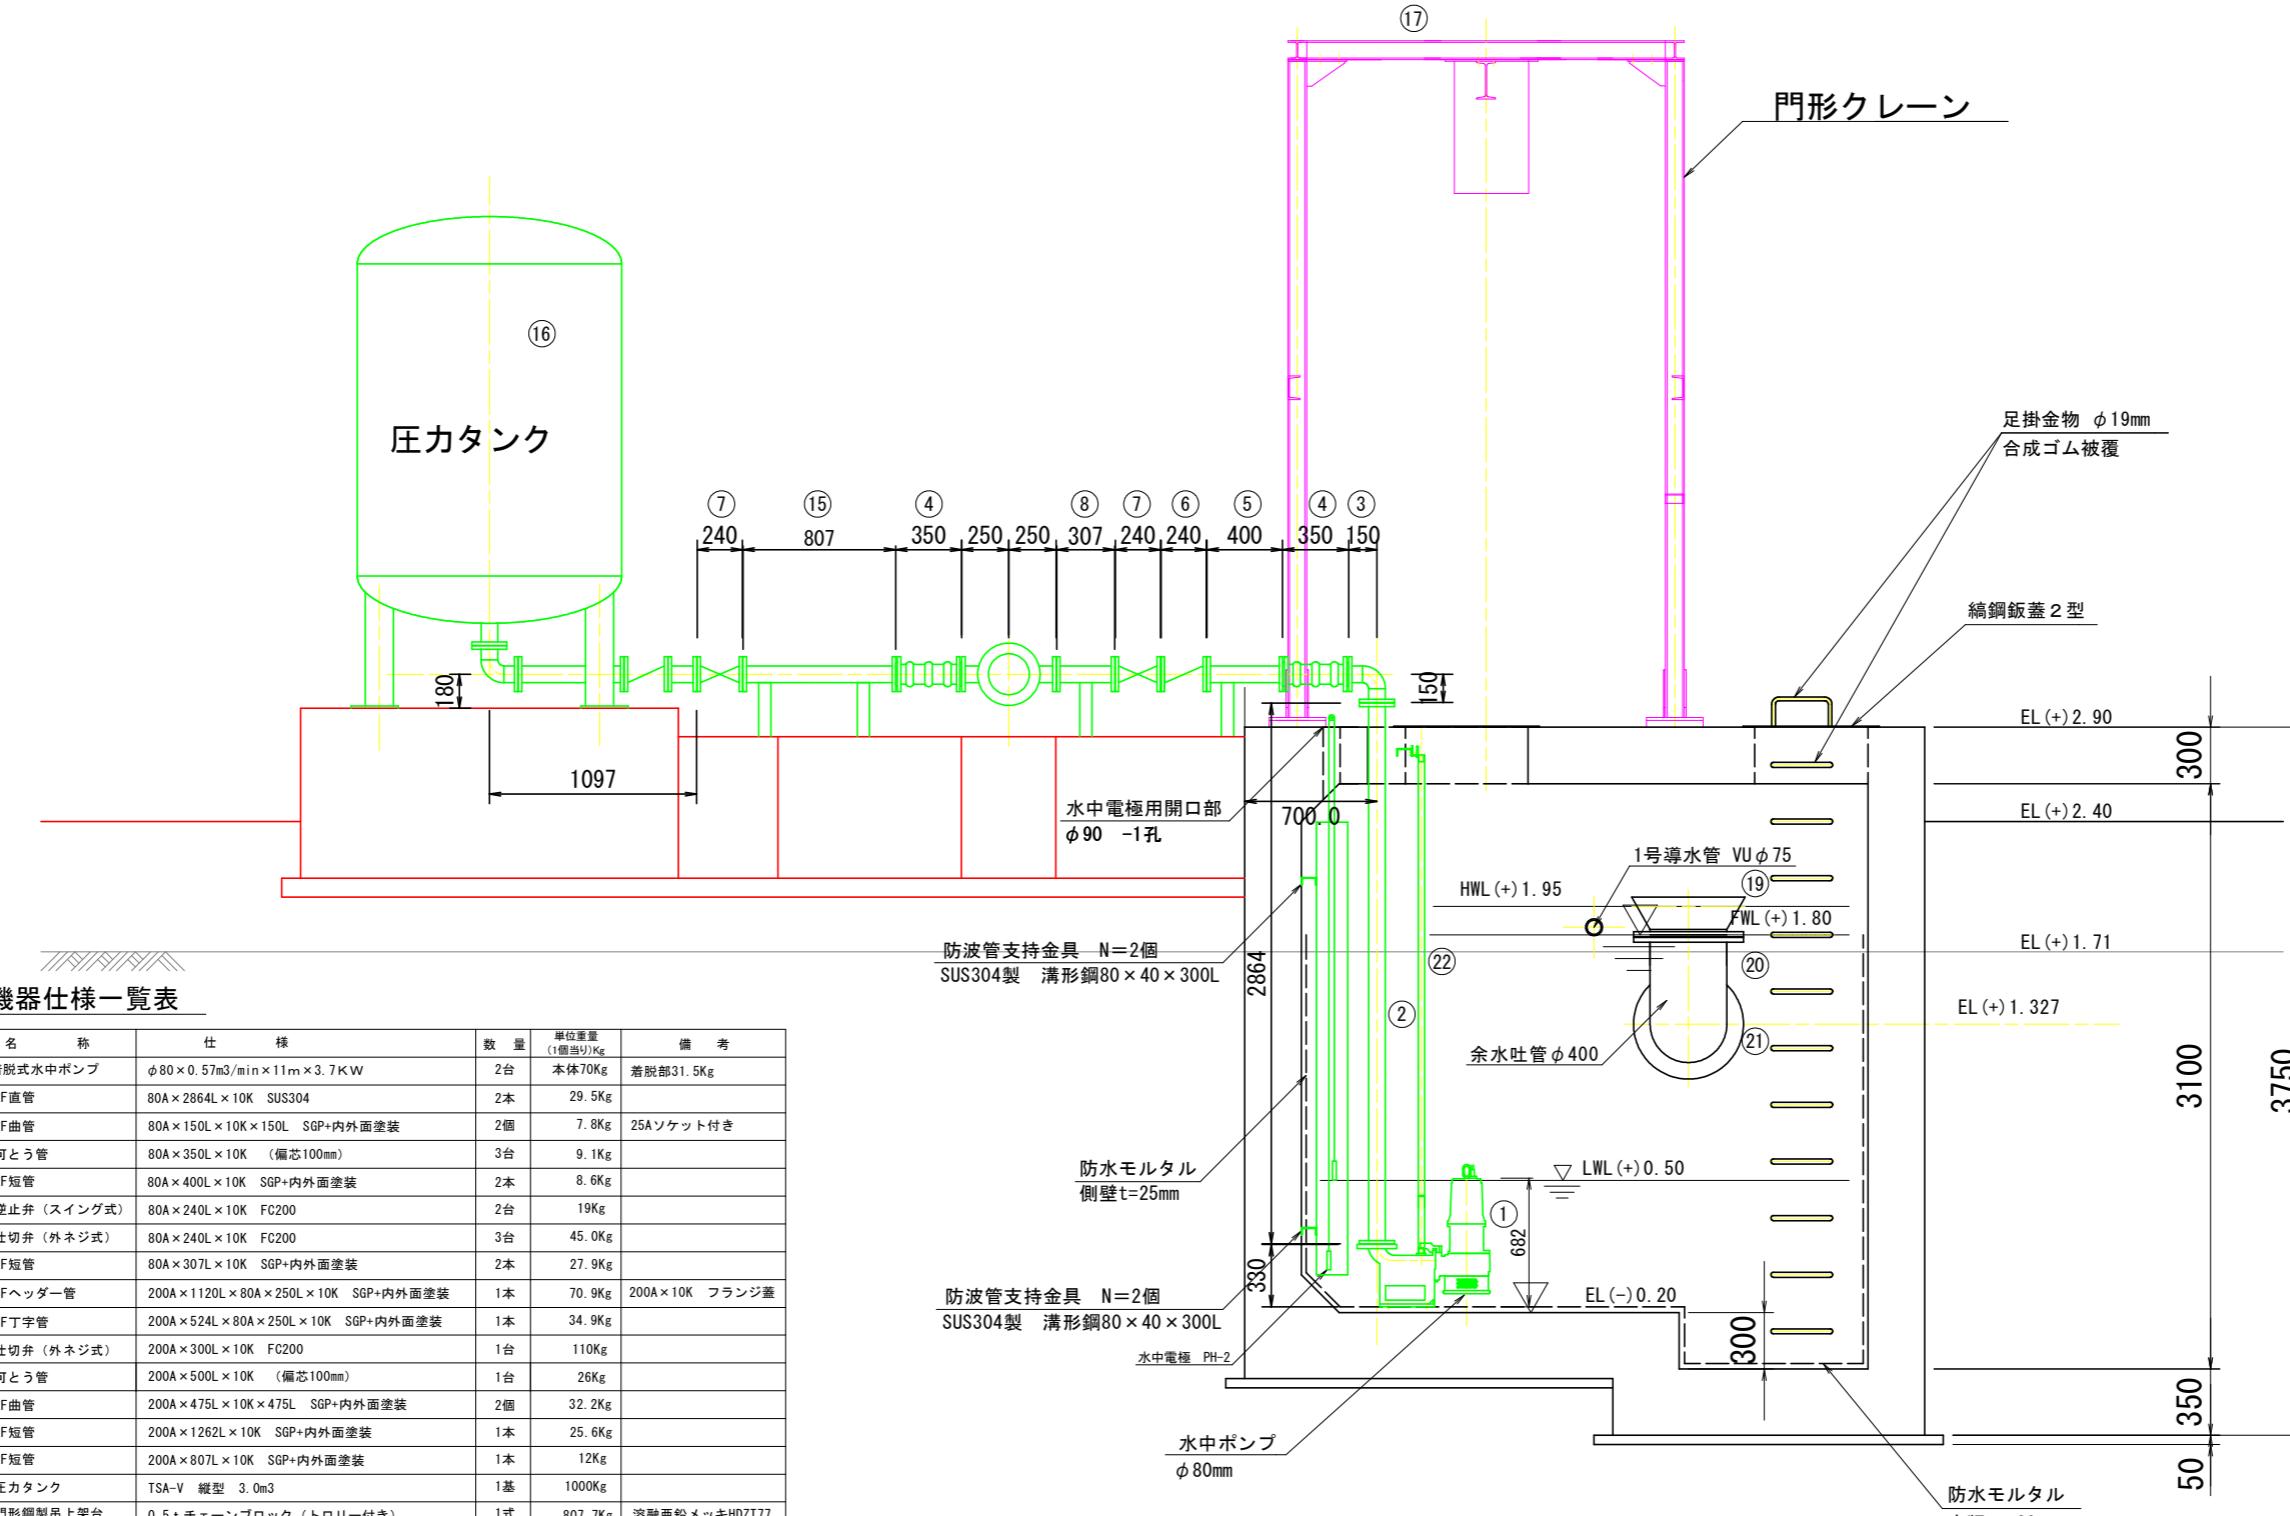

番号	名 称	仕 様	数 量	単位重量 (1個当り)Kg	備 考
1	着脱式水中ポンプ	φ80×0.57m ³ /min×11m×3.7kW	2台	本体70Kg	着脱部31.5Kg
2	2F直管	80A×2864L×10K SUS304	2本	29.5Kg	
3	2F曲管	80A×150L×10K×150L SGP+内外面塗装	2個	7.8Kg	25Aソケット付き
4	可とう管	80A×350L×10K (偏芯100mm)	3台	9.1Kg	
5	2F短管	80A×400L×10K SGP+内外面塗装	2本	8.6Kg	
6	逆止弁 (スイング式)	80A×240L×10K FC200	2台	19Kg	
7	仕切弁 (外ネジ式)	80A×240L×10K FC200	3台	45.0Kg	
8	2F短管	80A×307L×10K SGP+内外面塗装	2本	27.9Kg	
9	4Fヘッダーパイプ	200A×1120L×80A×250L×10K SGP+内外面塗装	1本	70.9Kg	200A×10K フランジ蓋
10	3F丁字管	200A×524L×80A×250L×10K SGP+内外面塗装	1本	34.9Kg	
11	仕切弁 (外ネジ式)	200A×300L×10K FC200	1台	110Kg	
12	可とう管	200A×500L×10K (偏芯100mm)	1台	26Kg	
13	2F曲管	200A×475L×10K×475L SGP+内外面塗装	2個	32.2Kg	
14	2F短管	200A×1262L×10K SGP+内外面塗装	1本	25.6Kg	
15	2F短管	200A×807L×10K SGP+内外面塗装	1本	12Kg	
16	圧力タンク	TSA-V 縦型 3.0m ³	1基	1000Kg	
17	門形鋼製吊上架台	0.5t チェーンブロック (トロリー付き)	1式	807.7Kg	溶融亜鉛メッキHDZT77
18	ポンプ操作盤	W800×D500×H1950 屋外自立型	1面	350Kg	
19	ラッパ管	400A×210L×10K SUS304	1個	32Kg	
20	2F曲管	400A×420L×460L×10K SUS304	1個	125Kg	
21	2F短管	400A×1000L×10K SUS304	1本	86.7Kg	
22	ポンプガイドパイプ	50A×2635L SUS304 sch20	4本	14Kg	


※想定した土質定数による地盤改良要否の検討の結果、地盤改良は不要とした。
施工時には、実際の支持地盤の状態を踏まえて、地盤改良の可否を検討すること

工事名	R7徳耕 かん排 田野 揚水機製作据付工事
路線名等	田野地区
工事箇所	小松島市田野町
図面名	2号揚水機場 計画断面図(1)
縮尺	S=1:50
会社名	3 / 1 2
事業者名	徳島県東部農林水産局(徳島)

2号揚水機場 計画断面図(2)

S=1:20

B - B 断面図

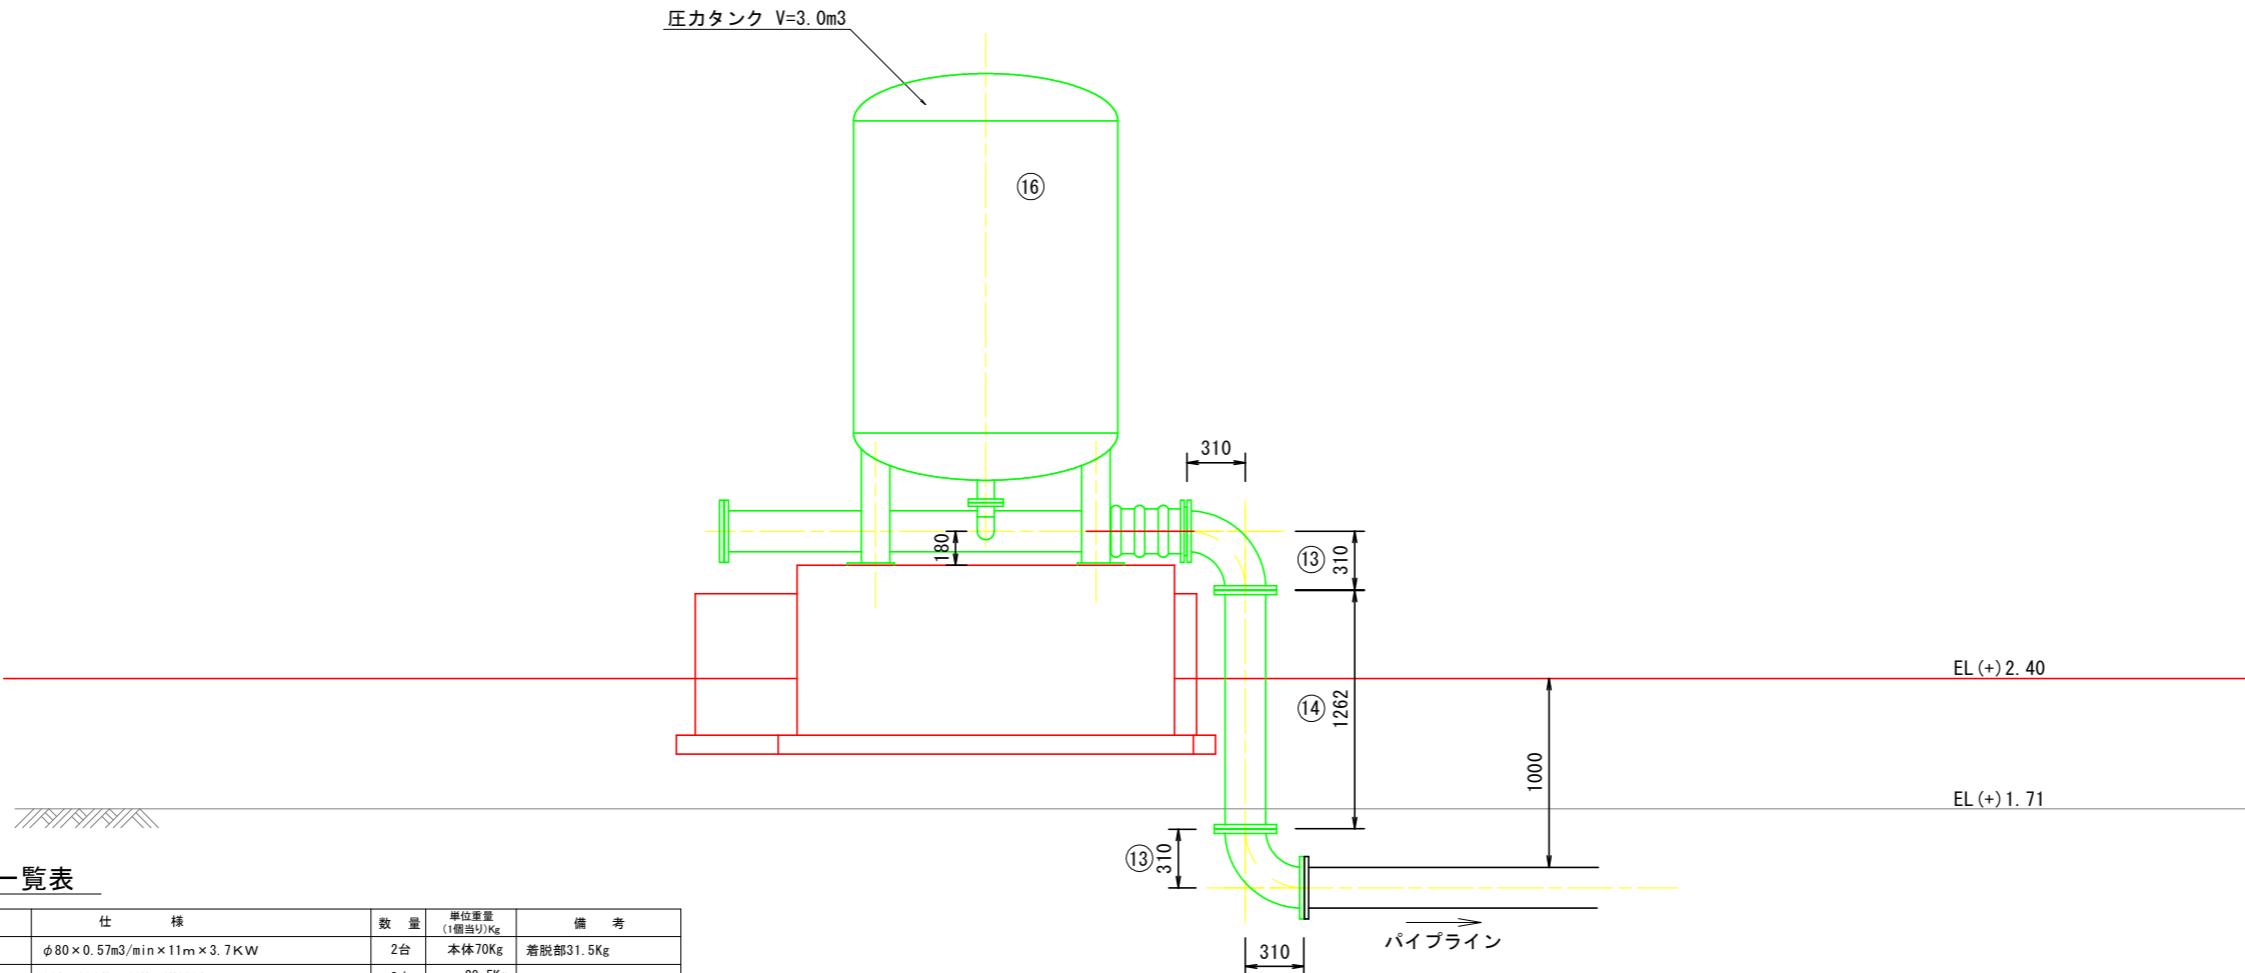

機器仕様一覧表


番号	名 称	仕 样	数 量	単位重量 (1個当たり)Kg	備 考
1	着脱式水中ポンプ	$\phi 80 \times 0.57\text{m}^3/\text{min} \times 11\text{m} \times 3.7\text{kW}$	2台	本体70Kg 着脱部31.5Kg	
2	2F直管	80A×2864L×10K SUS304	2本	29.5Kg	
3	2F曲管	80A×150L×10K×150L SGP+内外面塗装	2個	7.8Kg	25Aソケット付き
4	可とう管	80A×350L×10K (偏芯100mm)	3台	9.1Kg	
5	2F短管	80A×400L×10K SGP+内外面塗装	2本	8.6Kg	
6	逆止弁 (スイング式)	80A×240L×10K FC200	2台	19Kg	
7	仕切弁 (外ネジ式)	80A×240L×10K FC200	3台	45.0Kg	
8	2F短管	80A×307L×10K SGP+内外面塗装	2本	27.9Kg	
9	4Fヘッダー管	200A×1120L×80A×250L×10K SGP+内外面塗装	1本	70.9Kg	200A×10K フランジ蓋
10	3F丁字管	200A×524L×80A×250L×10K SGP+内外面塗装	1本	34.9Kg	
11	仕切弁 (外ネジ式)	200A×300L×10K FC200	1台	110Kg	
12	可とう管	200A×500L×10K (偏芯100mm)	1台	26Kg	
13	2F曲管	200A×475L×10K×475L SGP+内外面塗装	2個	32.2Kg	
14	2F短管	200A×1262L×10K SGP+内外面塗装	1本	25.6Kg	
15	2F短管	200A×807L×10K SGP+内外面塗装	1本	12Kg	
16	圧力タンク	TSA-V 縦型 3.0m ³	1基	1000Kg	
17	門形鋼製吊上架台	0.5t チェーンブロック (トロリー付き)	1式	807.7Kg	溶融垂鉛メッキHDZT77
18	ポンプ操作盤	W800×D500×H1950 屋外自立型	1面	350Kg	
19	ラッパ管	400A×210L×10K SUS304	1個	32Kg	
20	2F曲管	400A×420L×460L×10K SUS304	1個	125Kg	
21	2F短管	400A×1000L×10K SUS304	1本	86.7Kg	
22	ポンプガイドパイプ	50A×2635L SUS304 sch20	4本	14Kg	

※想定した土質定数による地盤改良要否の検討の結果、地盤改良は不要とした。
施工時には、実際の支持地盤の状態を踏まえて、地盤改良の可否を検討すること。


工事名	R7徳耕 かん排 田野 揚水機製作据付工事	
路線名等	田野地区	
工事箇所	小松島市田野町	
図面名	2号揚水機場 計画断面図(2)	
縮尺	S=1:50	図面番号 4 / 12
会社名		
事業者名	徳島県東部農林水産局(徳島)	

2号揚水機場 吸水槽構造図(1)


平面図 S=1:50

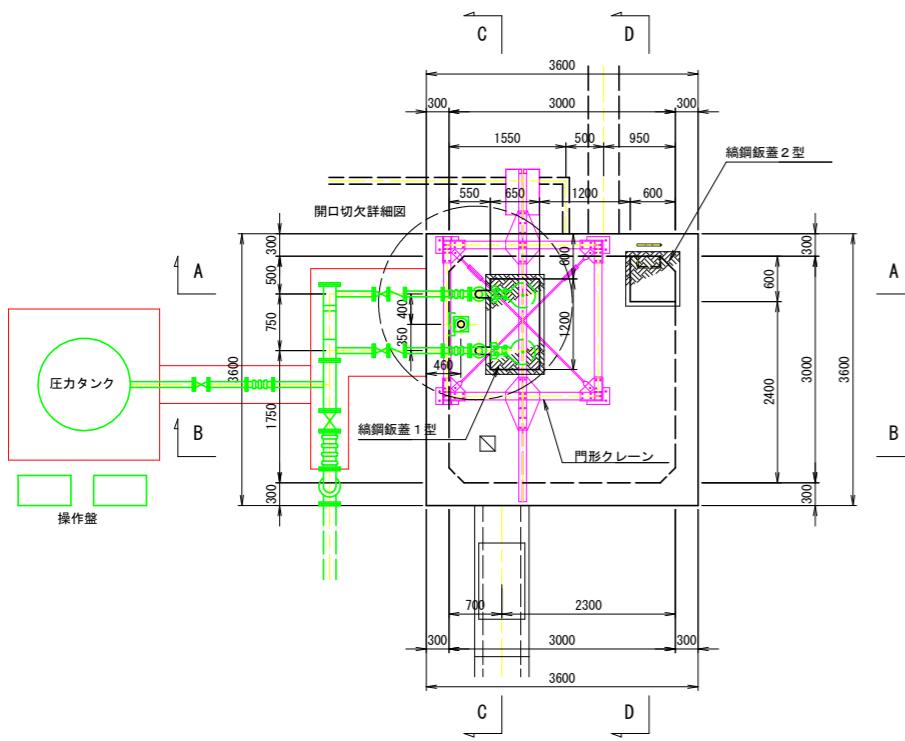


A-A 断面図

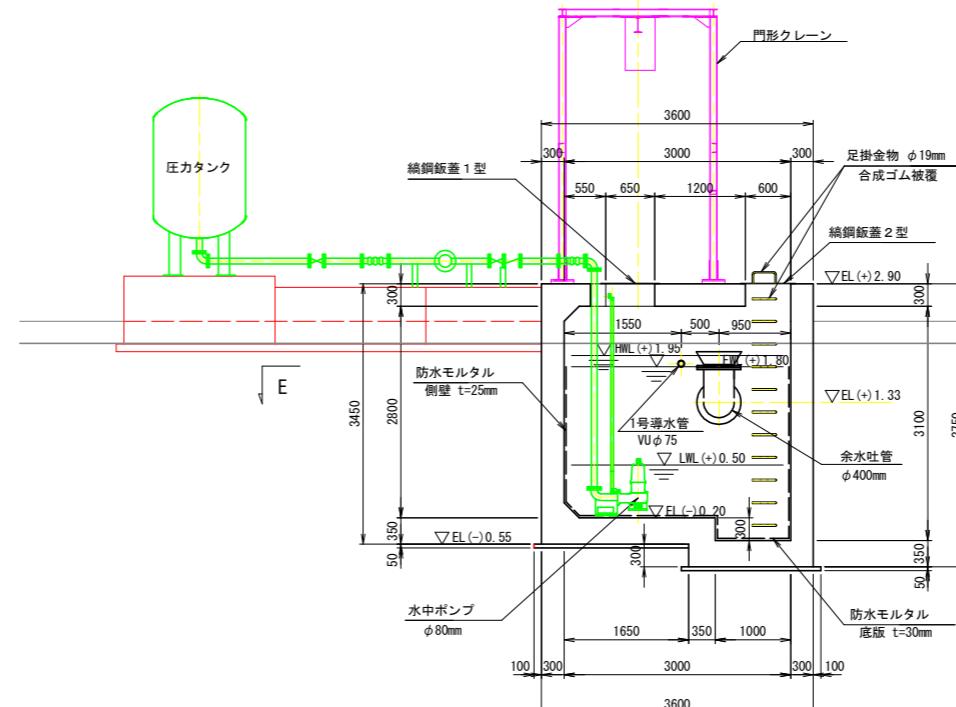

E-E 断面図 S=1:50

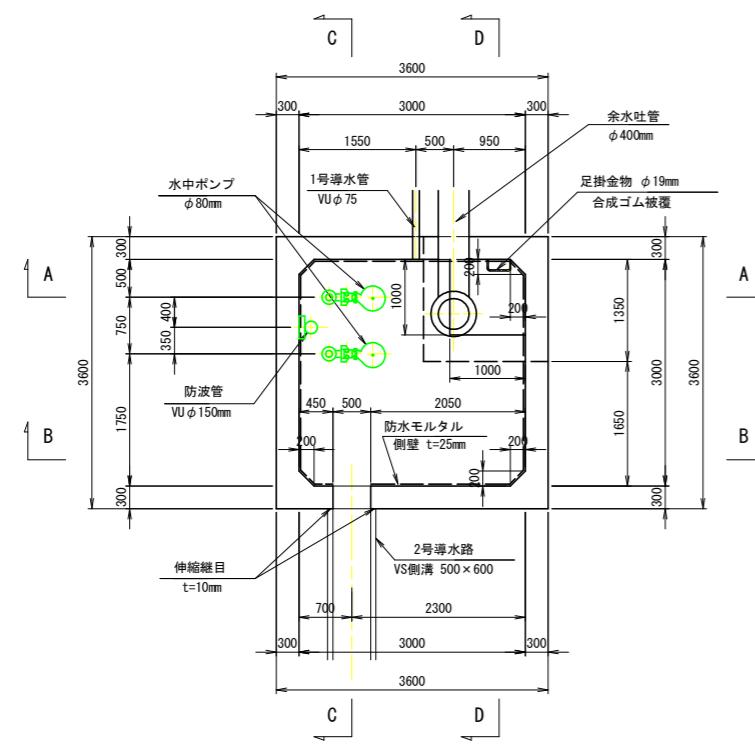

S=1:20

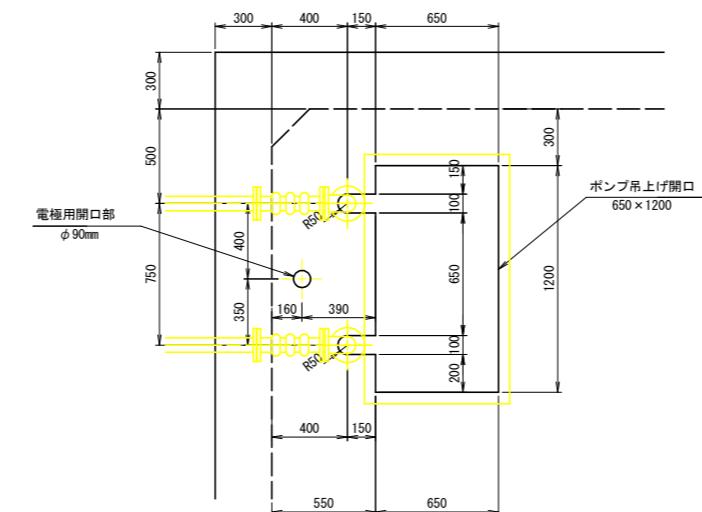


工事名	R7德耕 かん排 田野 掃水機製作据付工事
路線名等	田野地区
工事箇所	小松島市田野町
図面名	2号掃水機場 吸水槽構造図(1)
縮尺	S=1:50
会社名	
事業者名	徳島県東部農林水産局(徳島)

2号揚水機場 吸水槽構造図 (2/2)


C-C 断面図

S=1:50

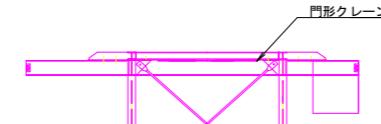



B-B 断面図

S=1:50

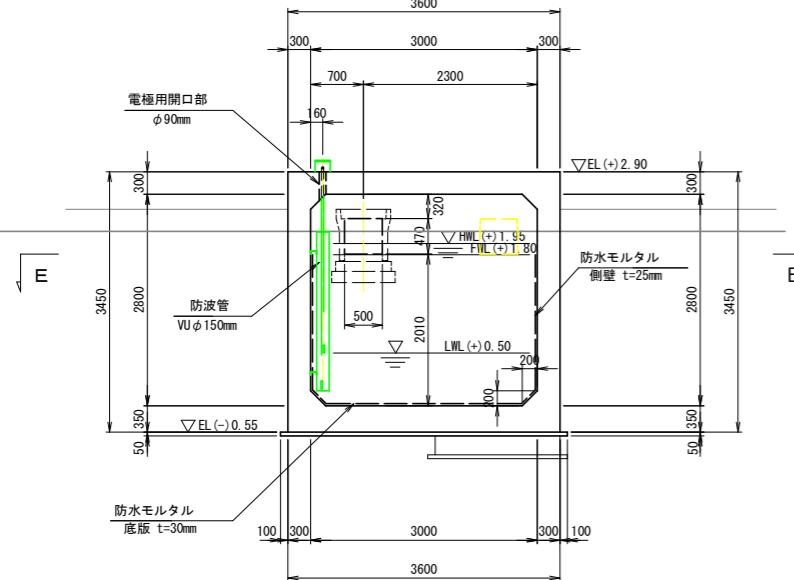


2号導水路断面図

S=1:50

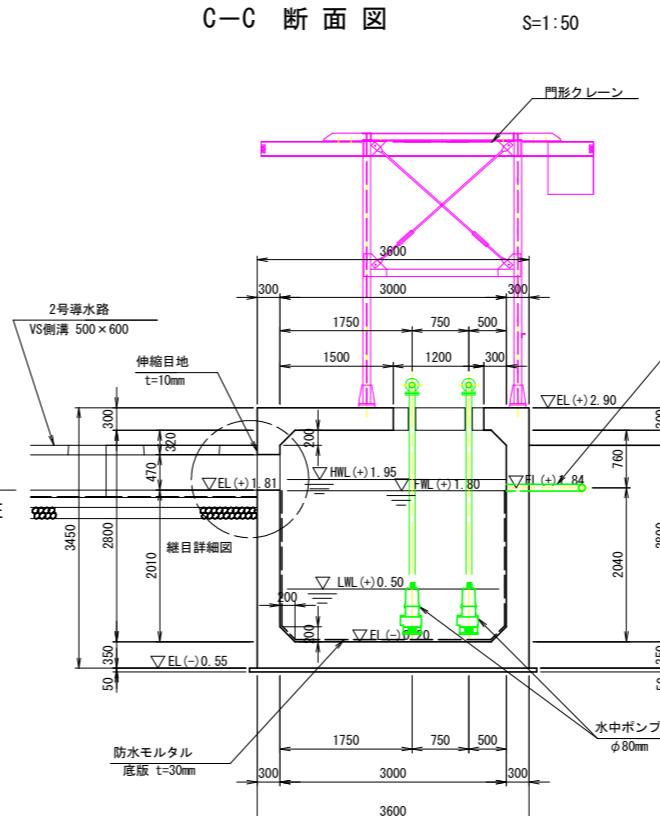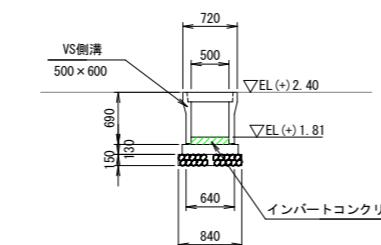


Bor. No. 1
TP (+) 1.76m

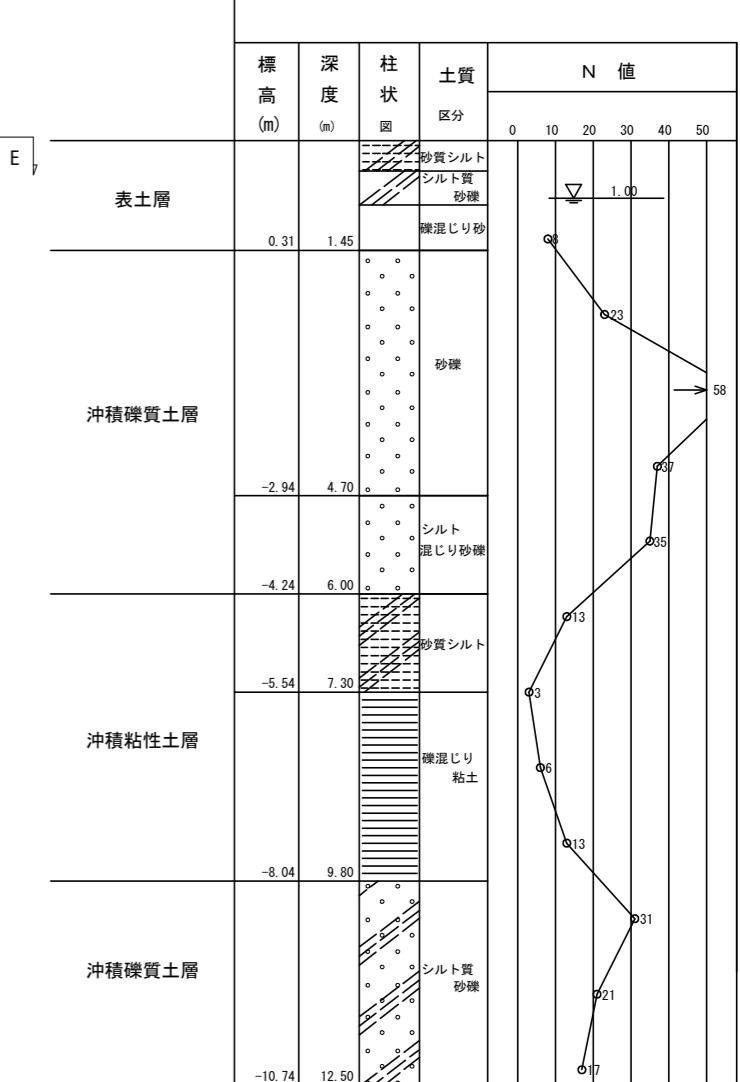


縦目詳細図

S=1:20

G-G 断面図

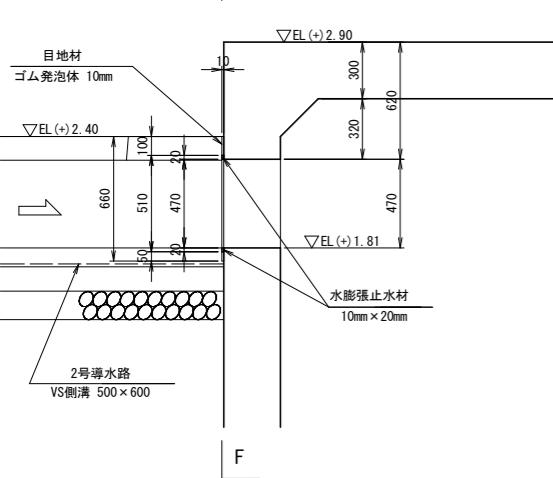


F-F 断面図

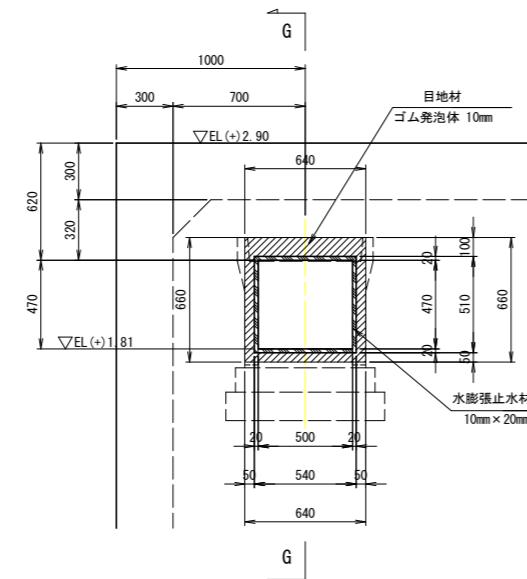

D-D 断面図

S=1:50

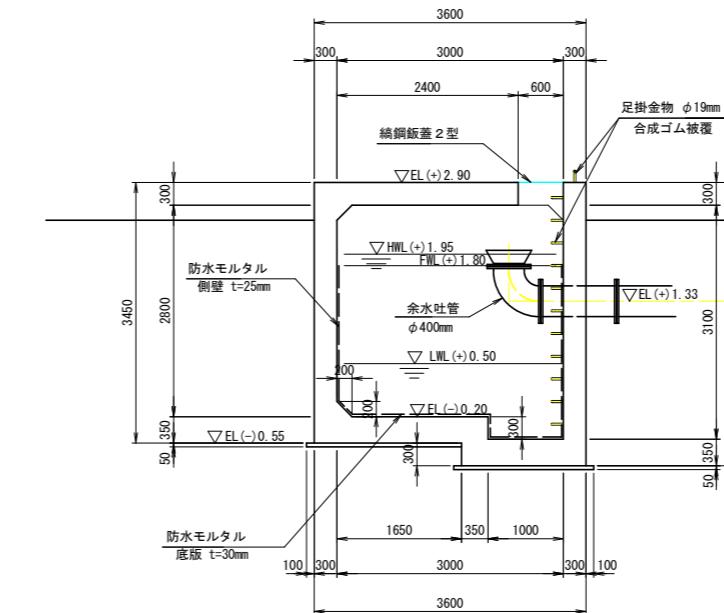



工事名	R7徳耕 かん排 田野 揚水機製作据付工事	
路線名等	田野地区	
工事箇所	小松島市田野町	
図面名	2号揚水機場 吸水槽構造図 (2/2)	
縮尺	S=1:50	図面番号 6 / 12
会社名		
事業者名	徳島県東部農林水産局(徳島)	

2号揚水機場 付帯工・複合工構造図(2)

複合工構造図

2号揚水機 操作盤基礎


S=1:20

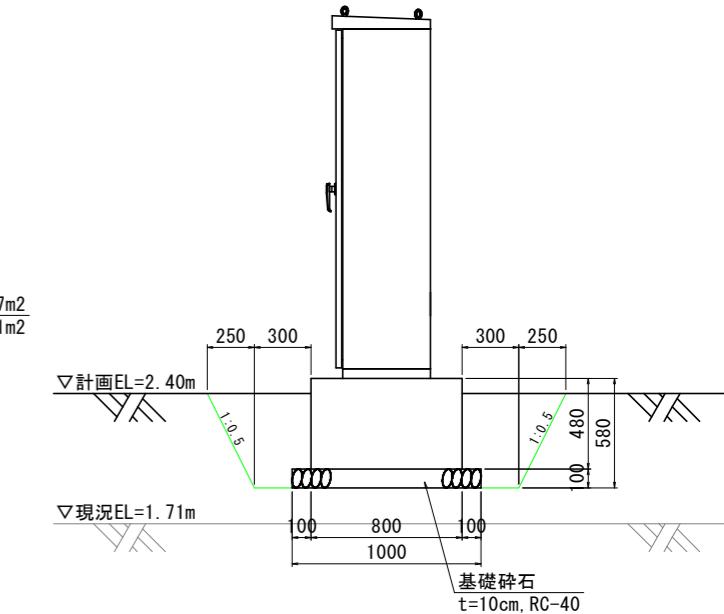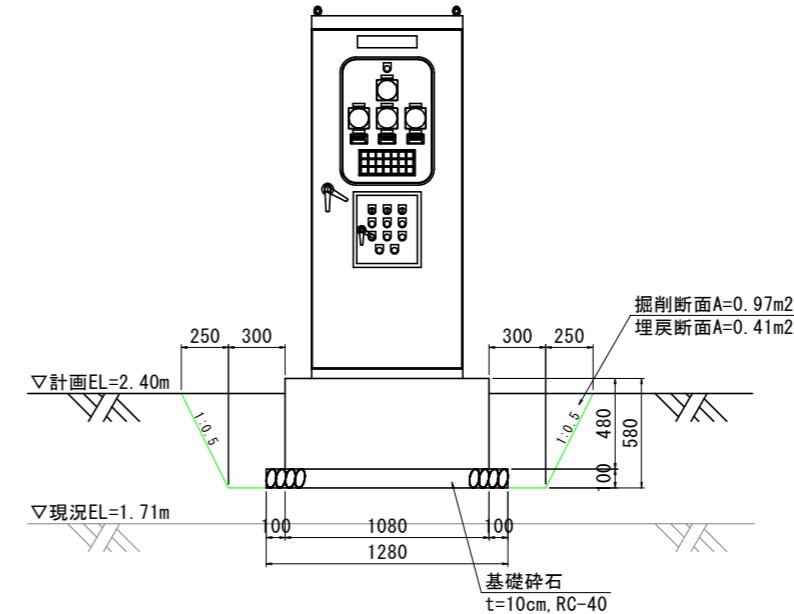


2号揚水機 配管基礎コンクリート・振れ止金具

S=1:20


φ80

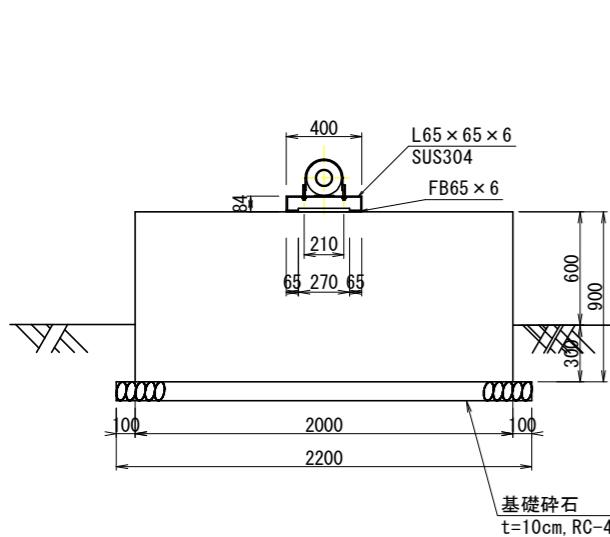

φ80

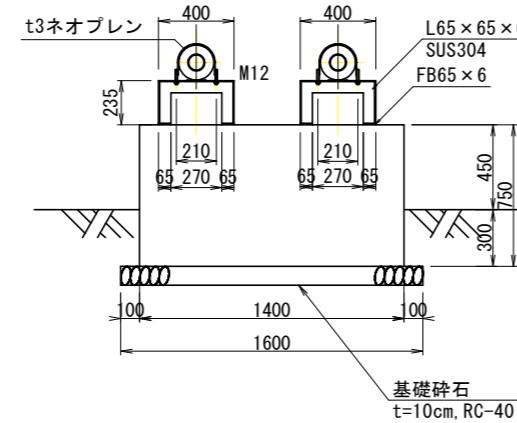


φ200

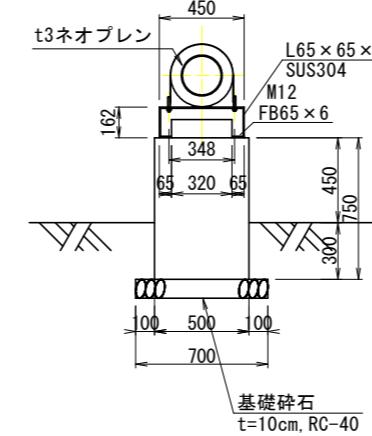



2号揚水機 圧力タンク基礎

S=1:20

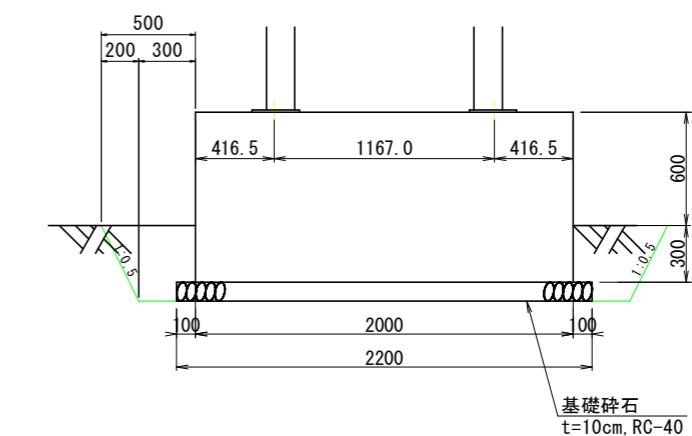

工事名	R7徳耕 かん排 田野 揚水機製作据付工事
路線名等	田野地区
工事箇所	小松島市田野町
図面名	2号揚水機場 付帯工・複合工構造図(2)
縮尺	S=1:50
会社名	7 / 12
事業者名	徳島県東部農林水産局(徳島)


2号揚水機場 電気設備計画一般図

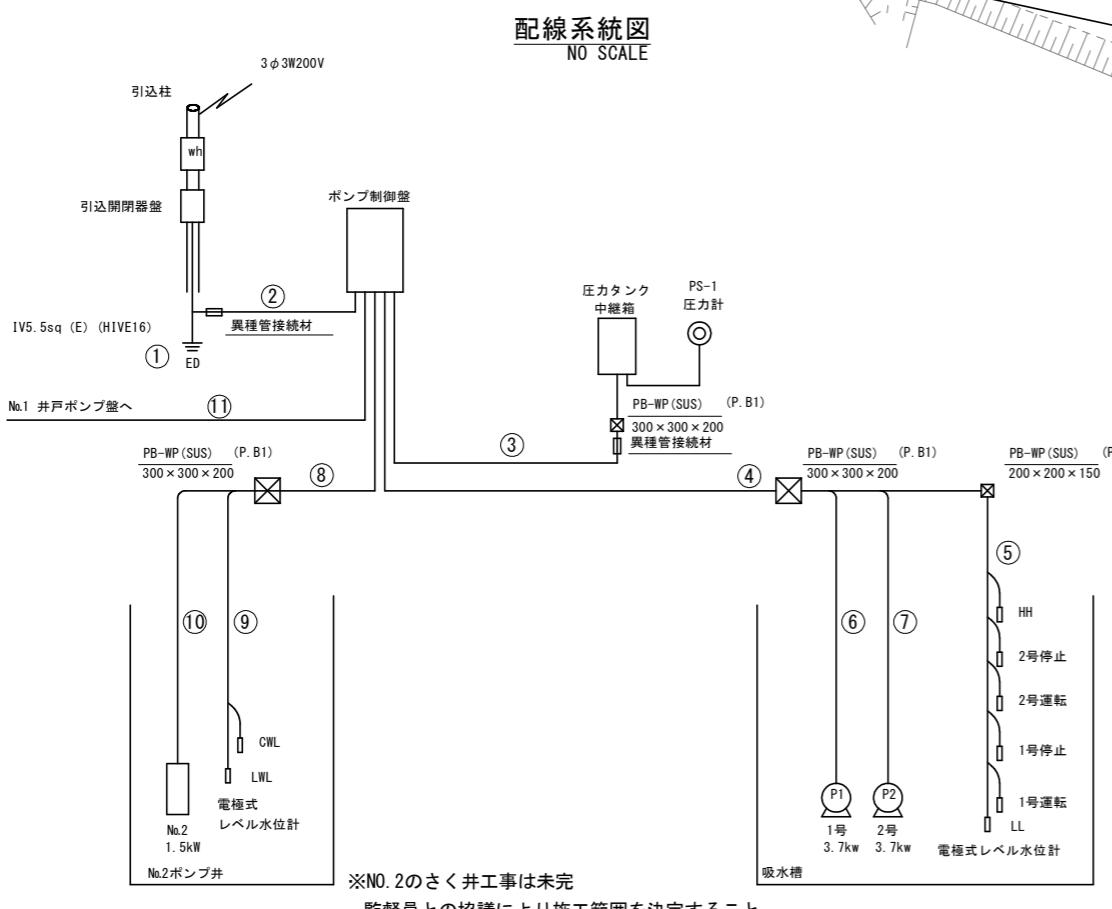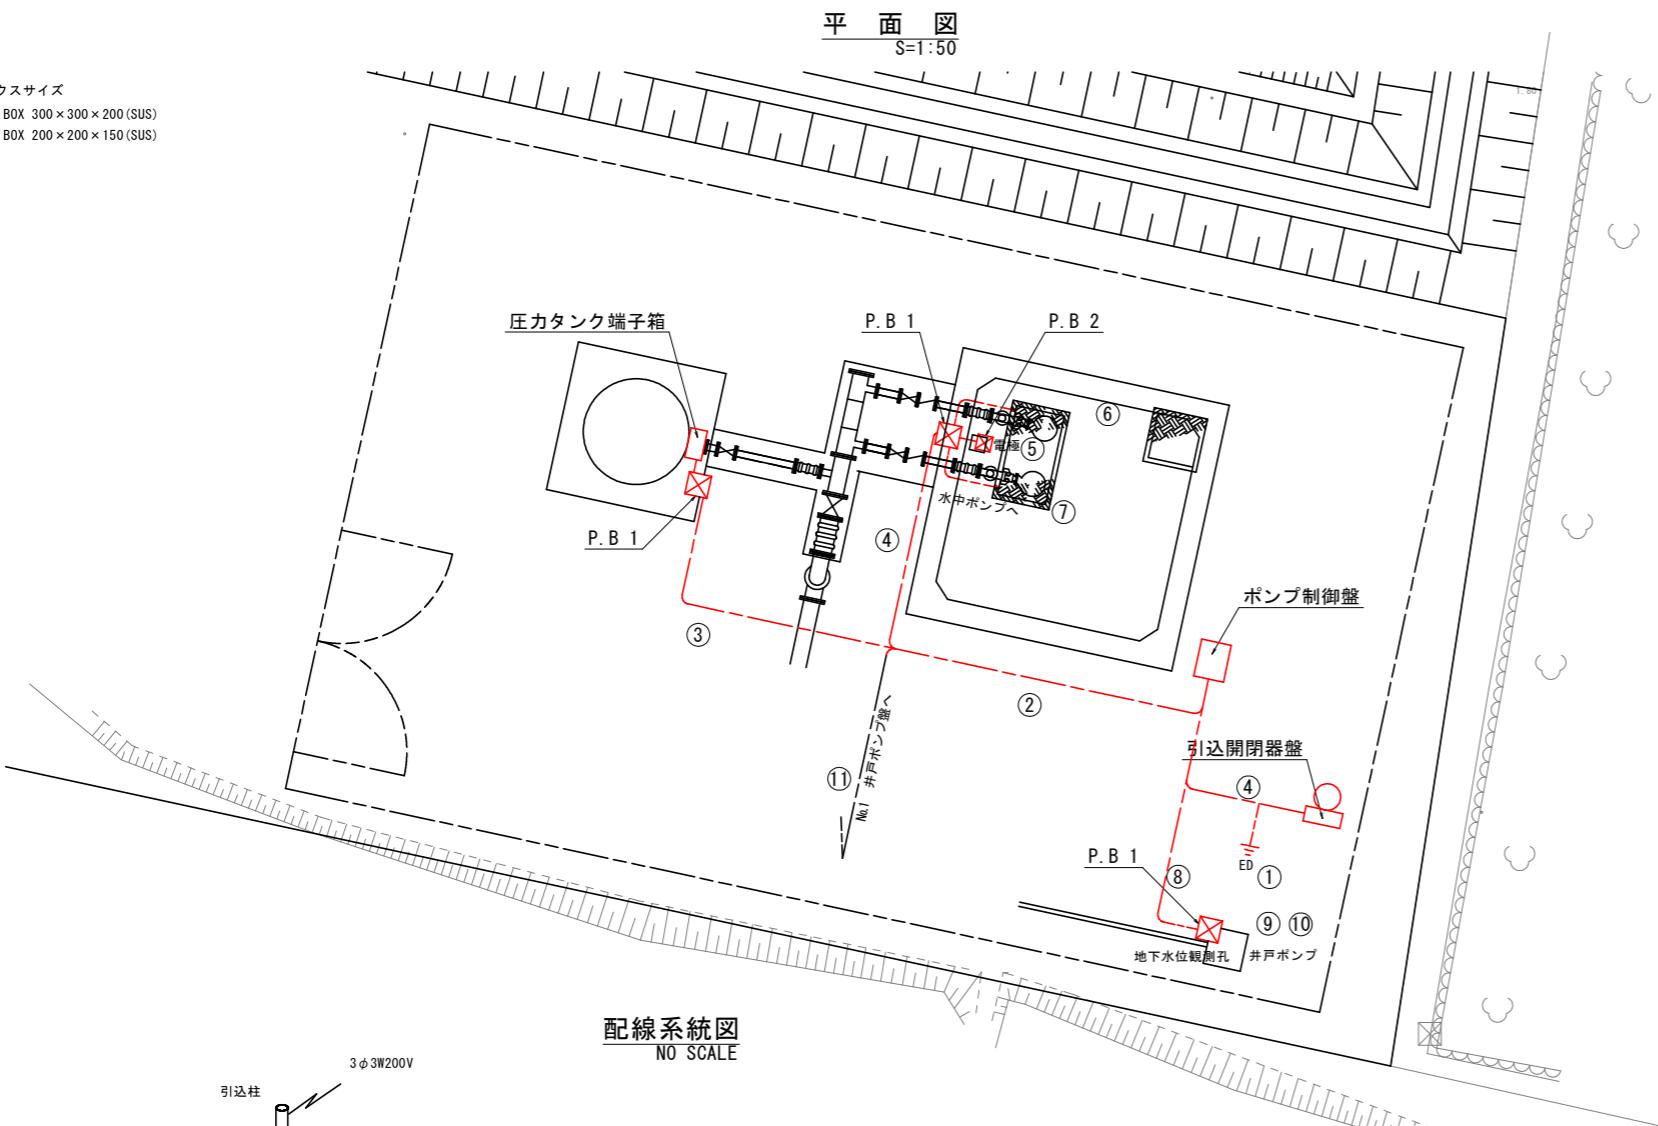

配管配線表


(1)	IV5.5sq	FEP30	(8)	CV3.5sq-3c・IV5.5sq	FEP30
(2)	CVT22sq・IV5.5sq	FEP50		CVV2sq-4c・CVV2sq-3c	FEP30
(3)	CVV2sq-3c	FEP30・G28	(9)	水位計付属ケーブル×3	
	CVV2sq-15c	FEP40・G36	(10)	揚水ポンプ付属ケーブル・信号線	
(4)	CVV2sq-7c	FEP40・G42	(11)	CVVMAZ2sq-10c (将来・予備芯含む)	直埋設
	CVV2sq-4c×2				
	CV5.5sq-3c×2・IV5.5	FEP40・G36			
(5)	水位計付属ケーブル×6				
(6)	揚水ポンプ付属ケーブル・信号線				
(7)	揚水ポンプ付属ケーブル・信号線				

引込柱装柱図
NO SCALE

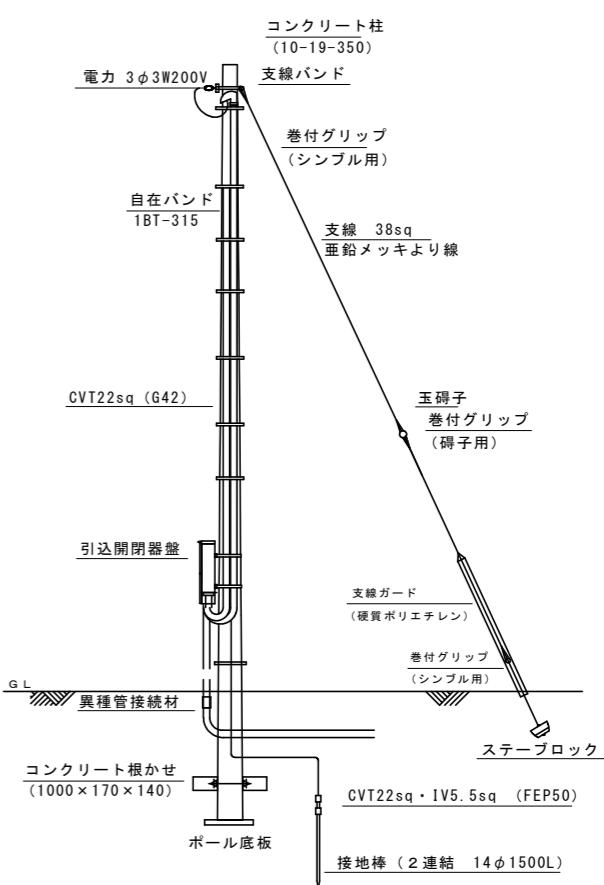

※ 引込方向及び支線位置については施行時に確認のうえ決定すること。


引込開閉器盤図
NO SCALE

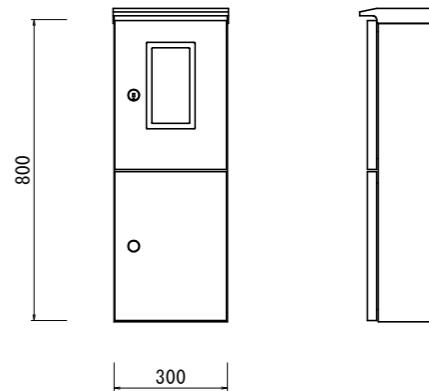

工事名	R7徳耕 かん排 田野 揚水機製作据付工事
路線名等	田野地区
工事箇所	小松島市田野町
図面名	2号揚水機場 電気設備計画一般図
縮尺	S=1:50
会社名	
事業者名	徳島県東部農林水産局(徳島)


2号揚水機場 電気設備計画断面図

S=1:20


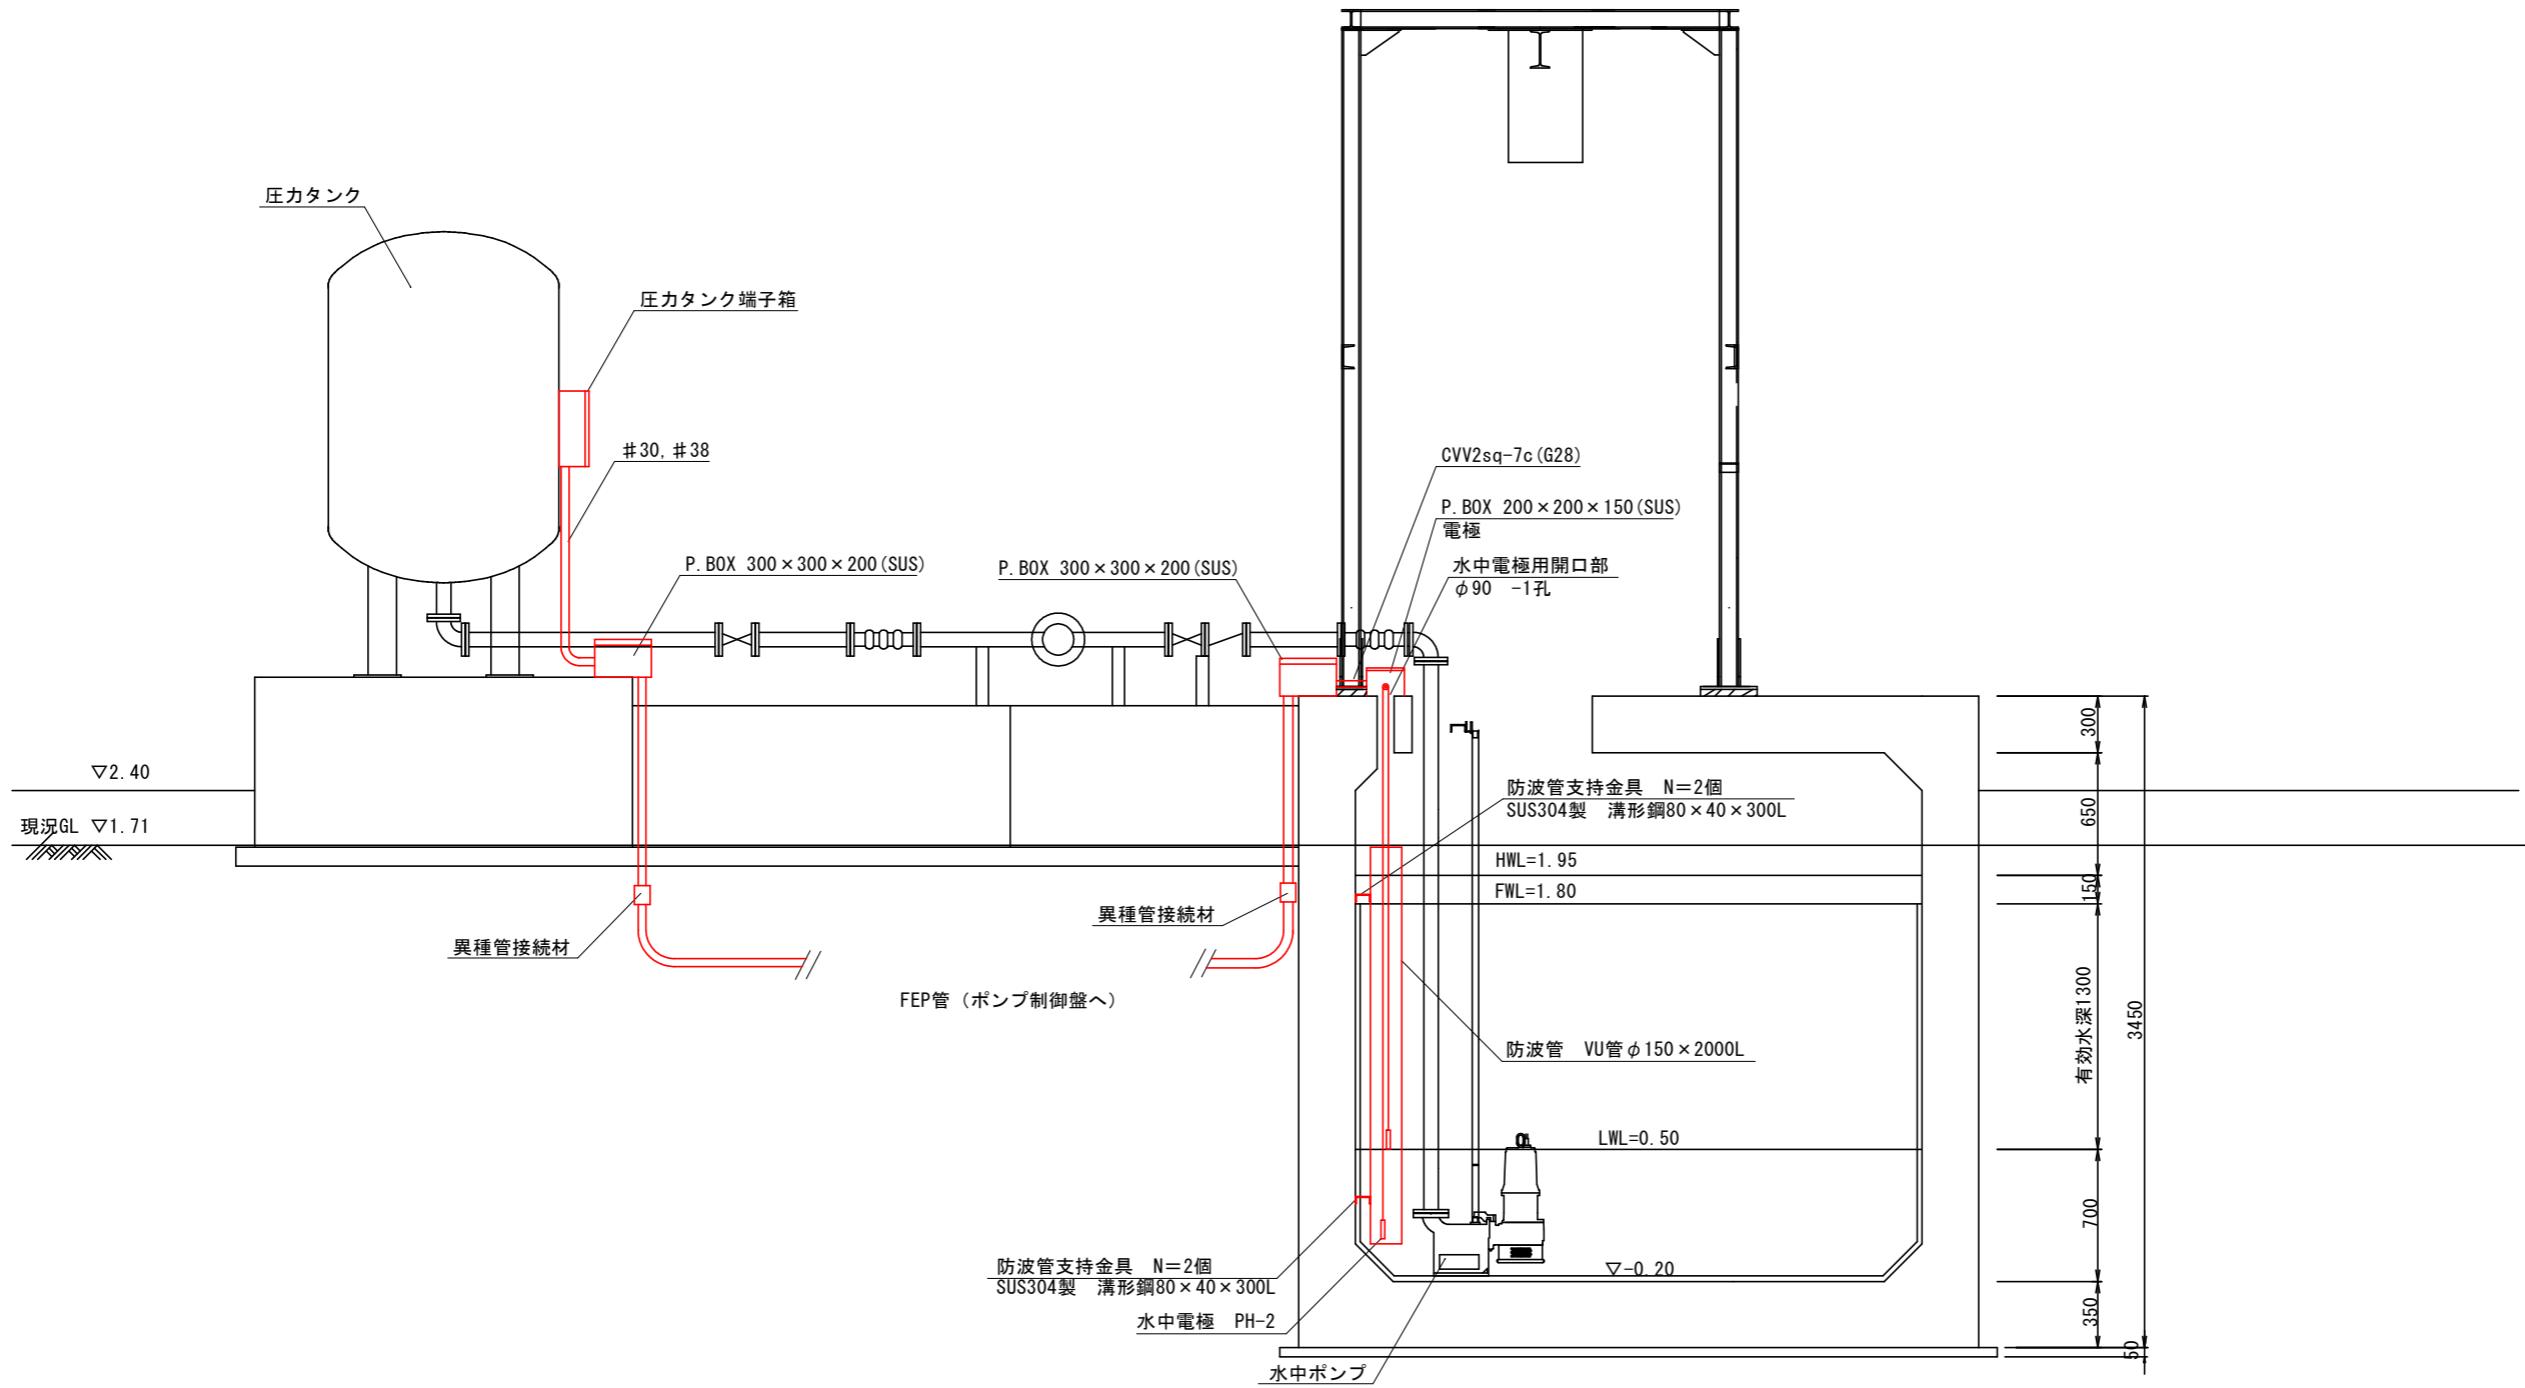


工事名	R7耕 かん排 田野 揚水機製作据付工事	
路線名等	田野地区	
工事箇所	小松島市田野町	
図面名	2号揚水機場 電気設備計画断面図	
縮尺	S=1:50	図面番号 9 / 12
会社名		
事業者名	徳島県東部農林水産局(徳島)	

2号揚水機場 電気設備アイソメ図

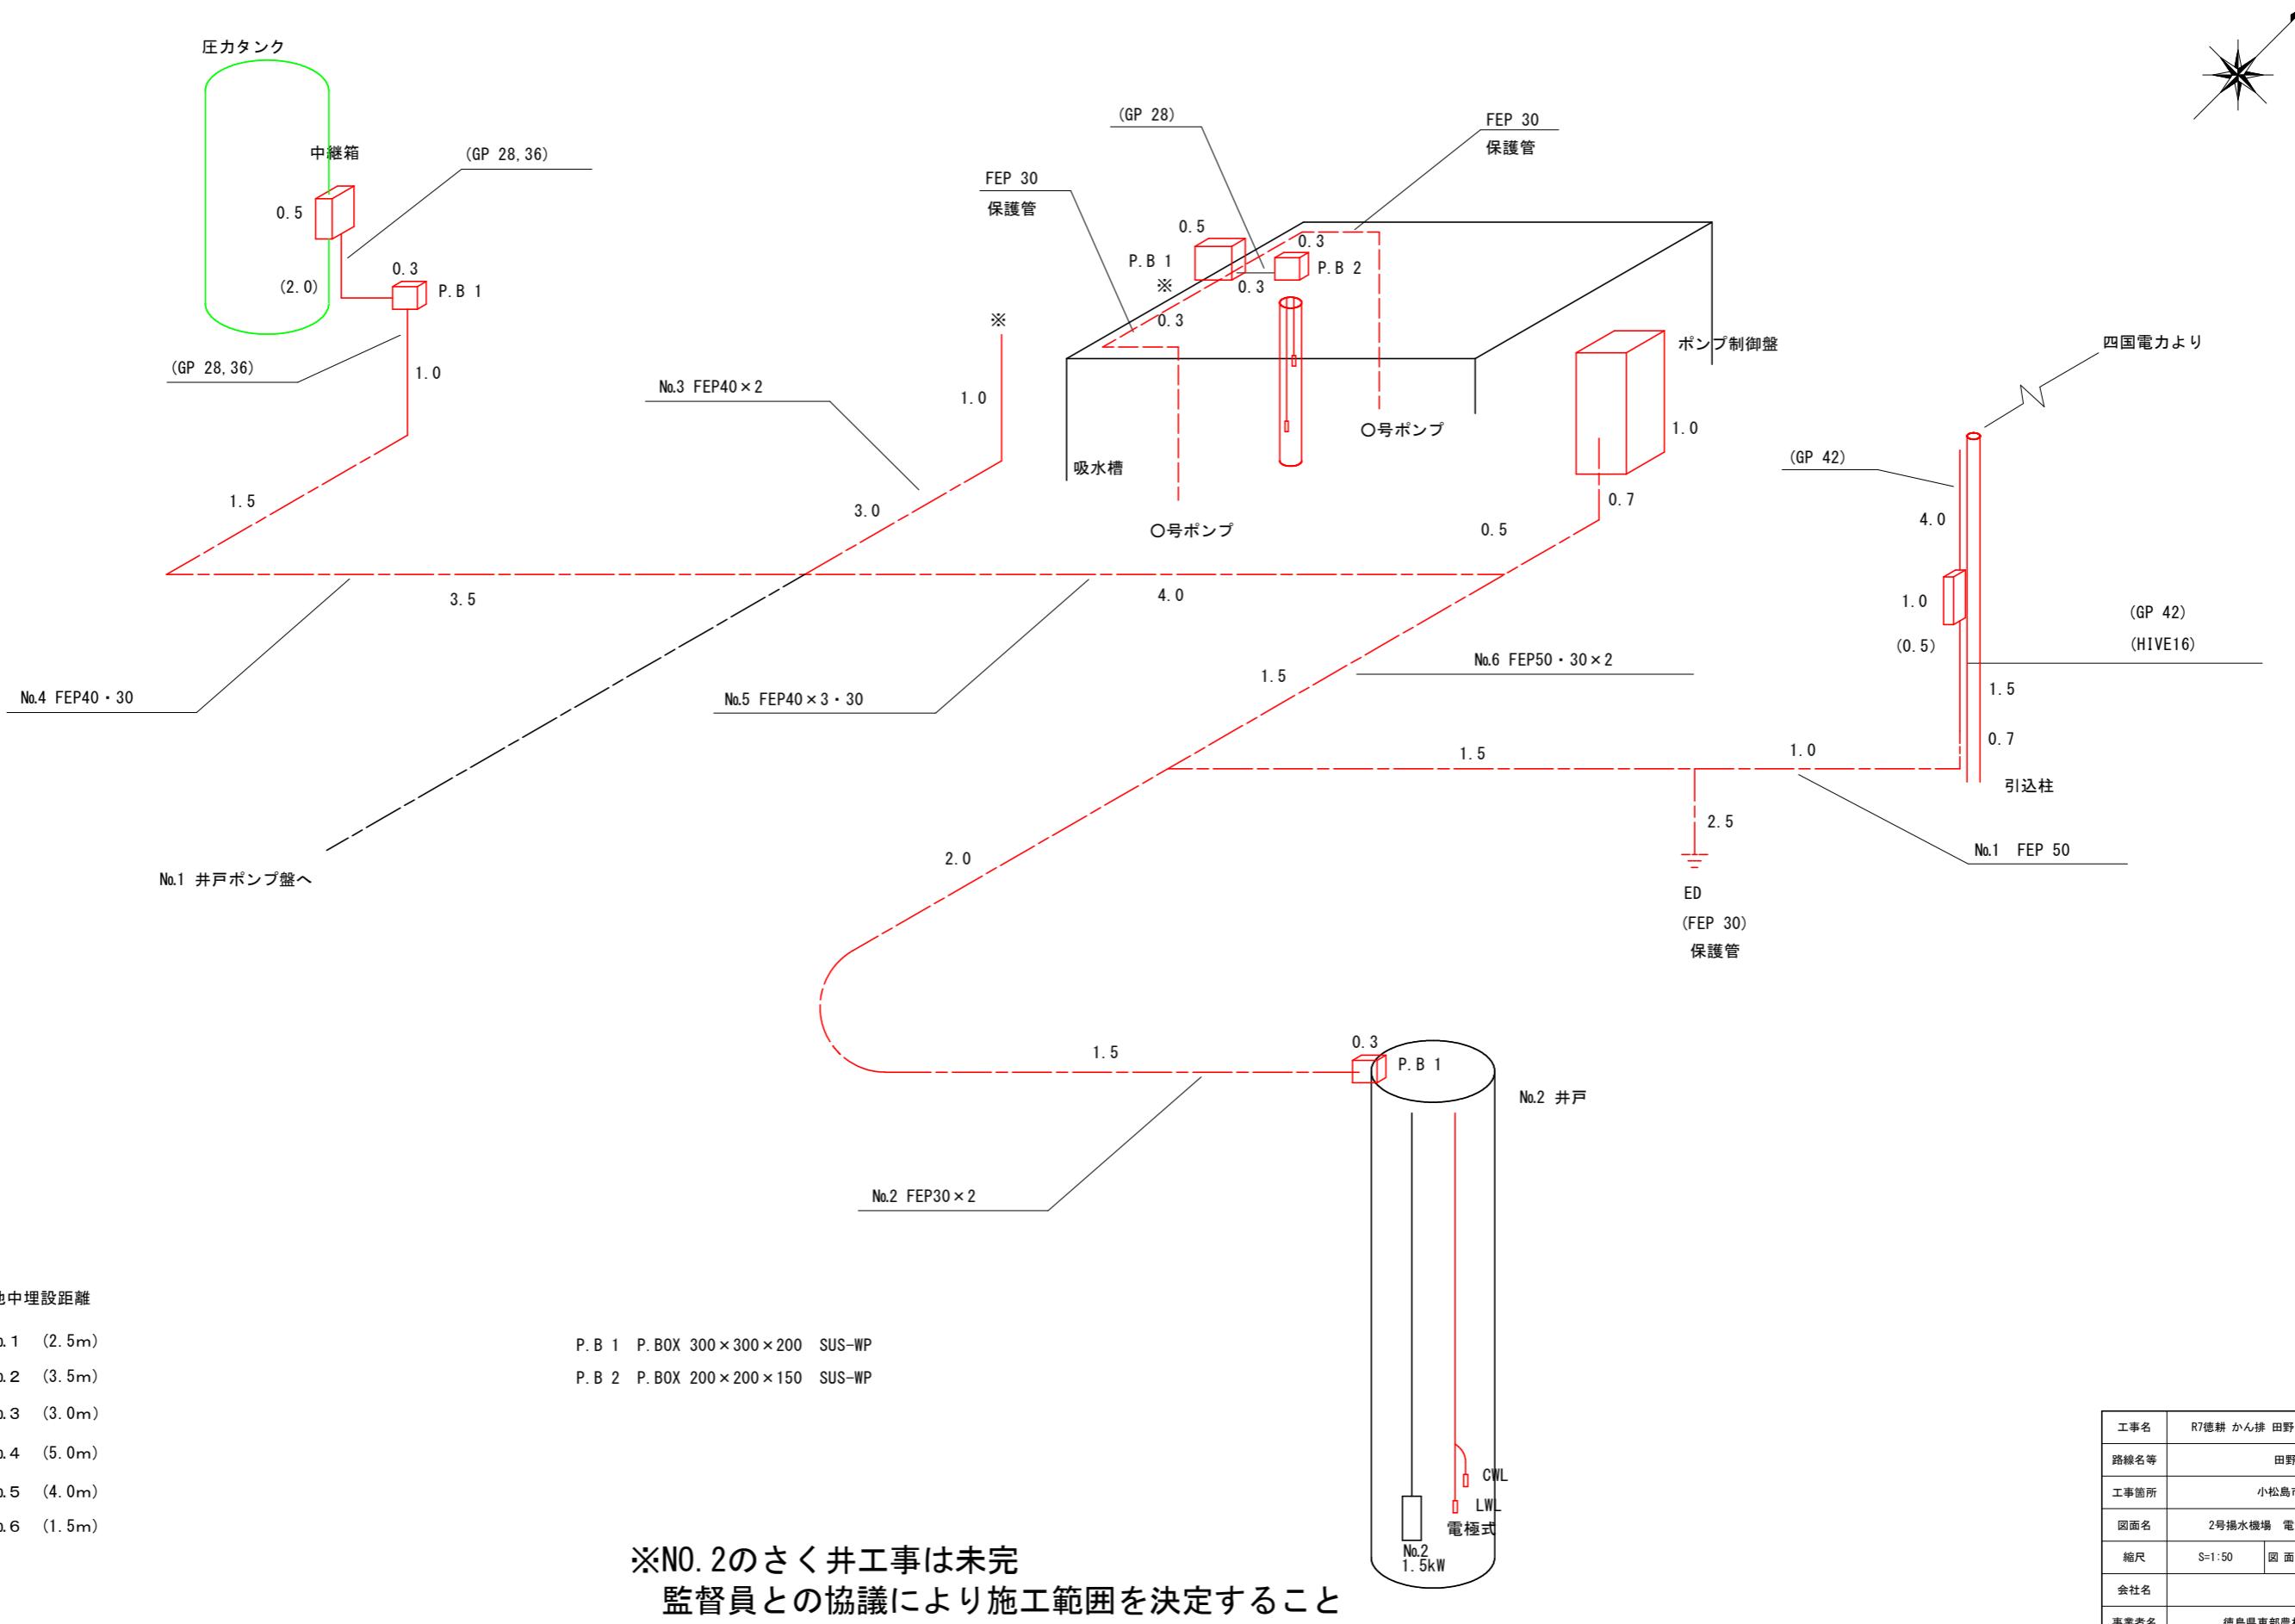

取水ポンプ制御盤詳細図

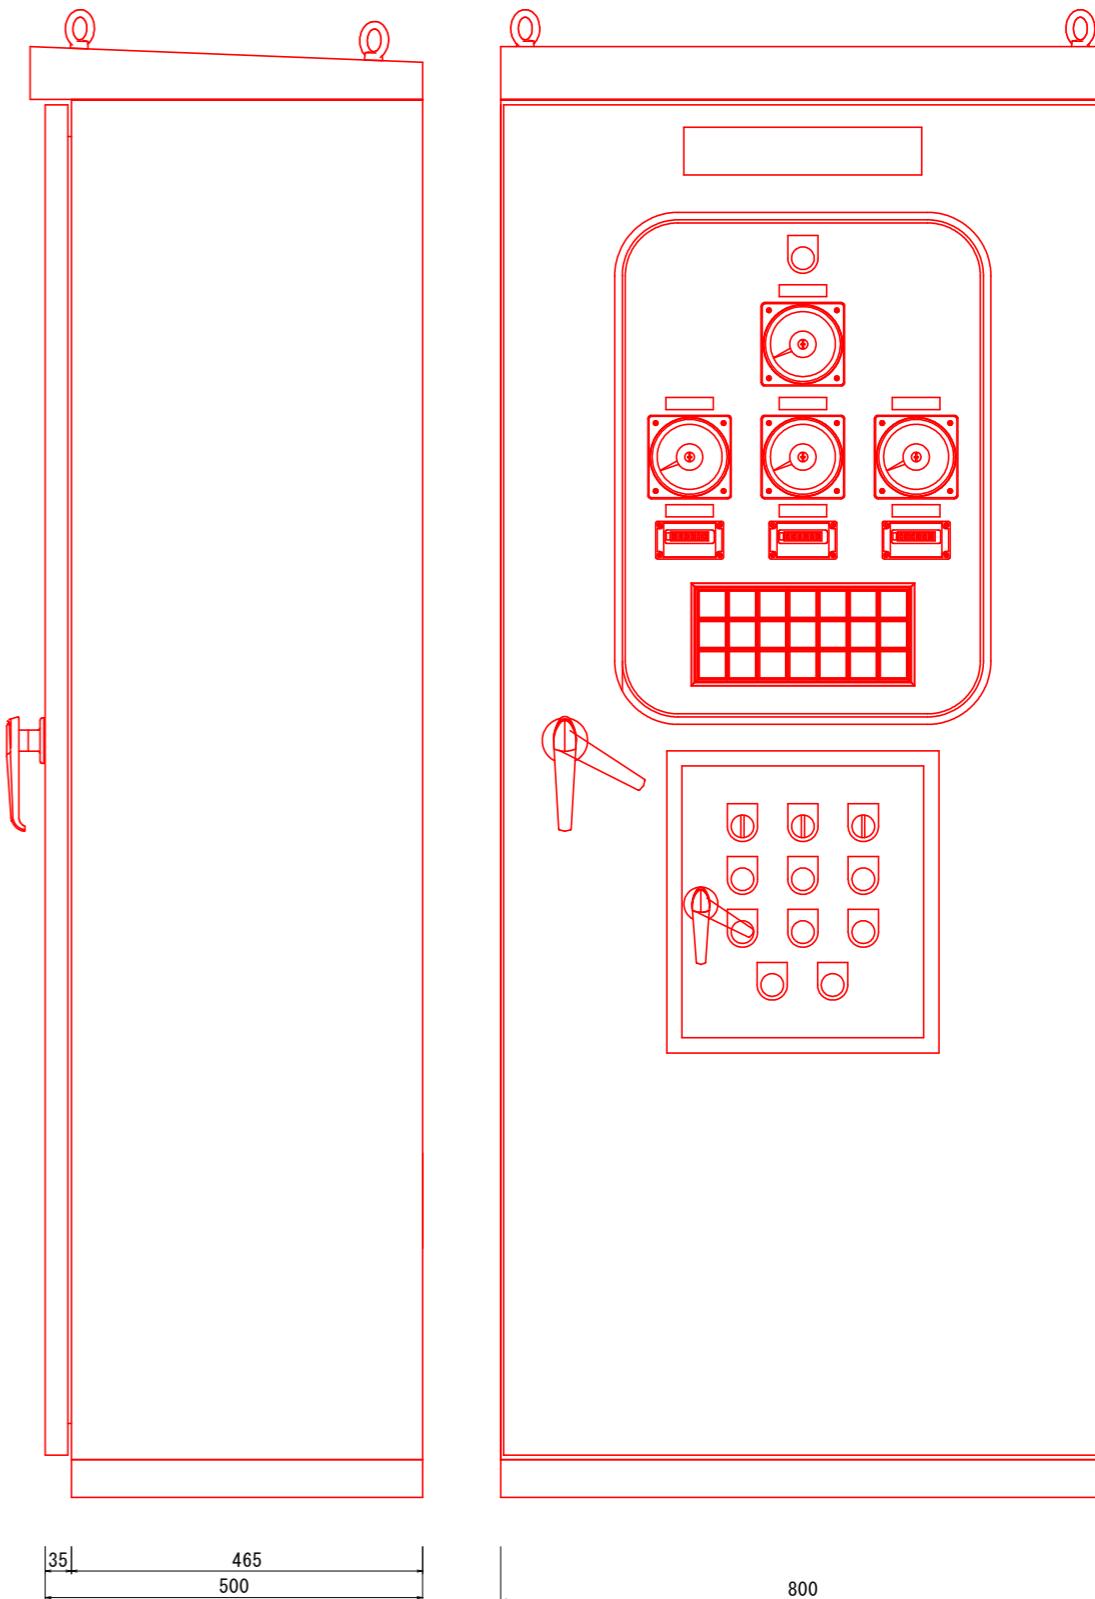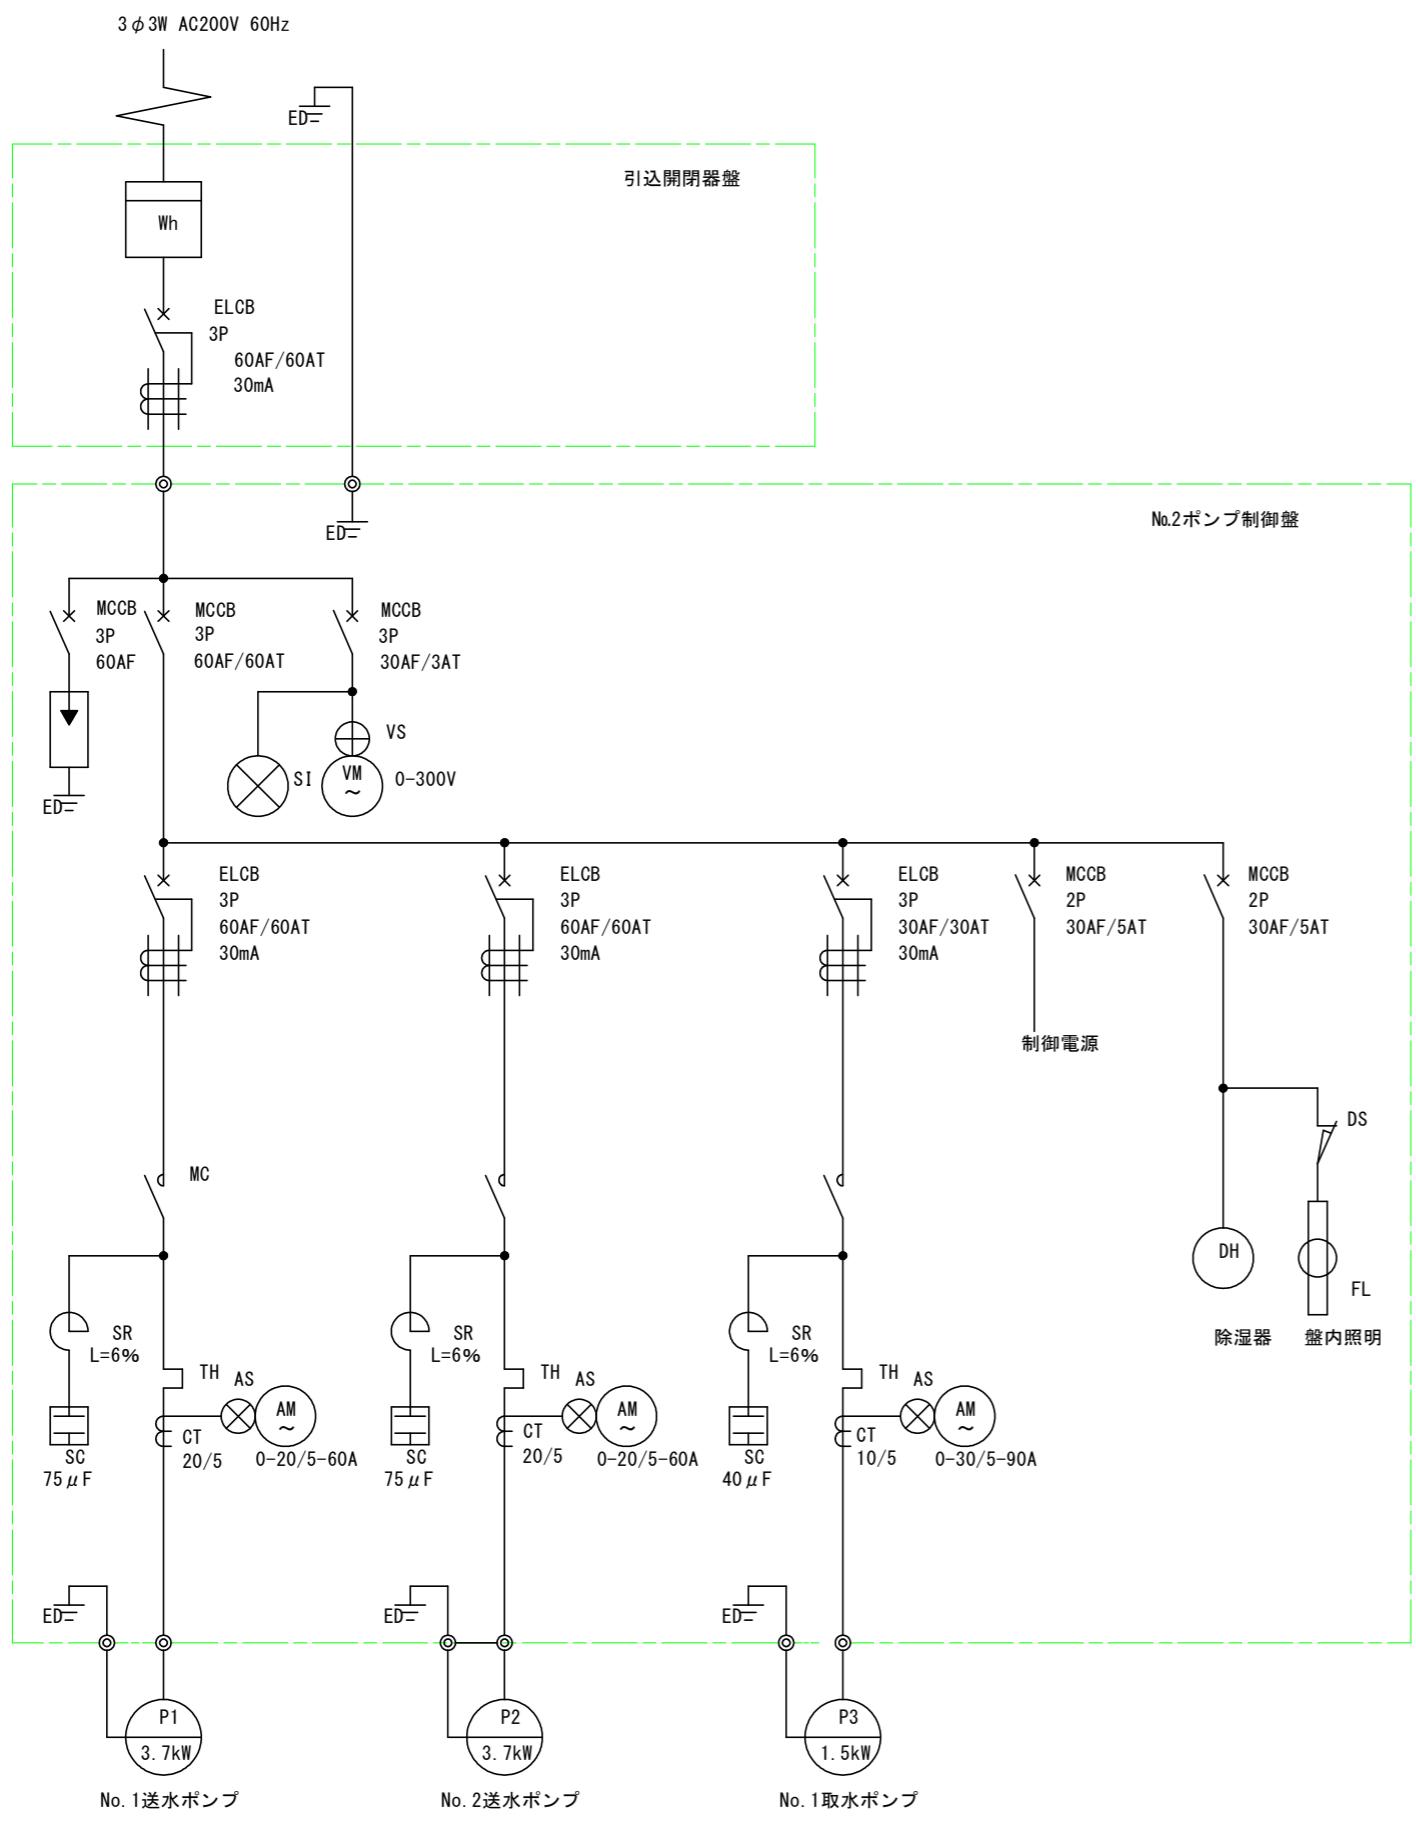

工事名	R7德耕 かん排 田野 掃水機製作据付工事		
路線名等	田野地区		
工事箇所	小松島市田野町		
図面名	取水ポンプ制御盤詳細図		
縮尺	S=1:50	図面番号	11／12
会社名			
事業者名	徳島県東部農林水産局(徳島)		

計装フロー図

